



FRACTAL.


"No entre nadie aquí que no sepa geometría"

UN LUGAR: LA ACADEMIA DE CABALLERÍA DE VALLADOLID

Un lugar icónico de la ciudad,
la Academia de Caballería



Academia del Arma de Caballería de Valladolid, fundada en 1862. El actual edificio fue construido en los años de 1920 es de gran valor, legado de la arquitectura histórica y monumento de los primeros años del siglo XX. Se sitúa frente al Parque del Campo Grande, en la actual Plaza de Zorrilla, una de las áreas con mayor solera de la ciudad.

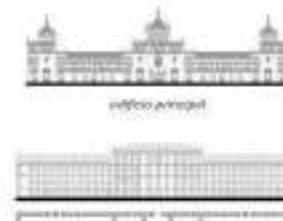


Una historia,
una parcela hermética



Una parcela de caballería un presente por su carácter defensivo (militar) como uno de los puntos altos de la cultura de Valladolid, planteando problemas de carácter urbano, entre los cuales destaca la rotación de perimetralidad.

El recinto cuenta con diferentes partes de valor patrimonial y urbanístico, siendo el punto que se plantea para ser restaurado y salvaguardado tanto físico como lo que simboliza una nueva concepción de lo urbano de la Academia en Castilla, resaltando la dependencia entre el edificio principal, de gran esencialidad, y los cuadros para el uso práctico culturales de las personas interesadas en la academia.

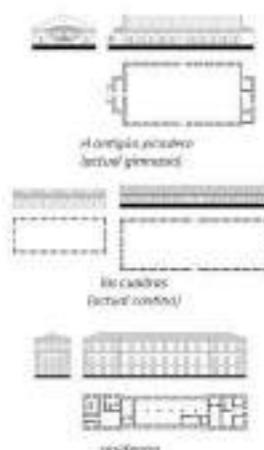


CHARNELA

Un emplazamiento especial,
la charnela como bisagra urbana

La parcela se emplaza en una posición estratégica, de gran valor en tanto la condición de bisagra, o charnela entre diversas áreas urbanas que exponemos a continuación.

De forma paralela a esta condición de charnela, la parcela tiene en sus lindes lo que hemos denominado zonas de afluencia; esto es zonas en las que convergen flujos de peatones de gran caudal, dadas tres circulaciones principales: la de la ribera del río Pisuerga, que colinda con la zona noreste de la parcela, la continuidad paseo de Zorrilla con la zona céntrica urbana, y por último la continuidad de la Avenida de Recoletos - Doctores - Puente Isabel la Católica. Estas zonas de afluencias resultan del cruce de estos flujos de peatones de gran caudal.

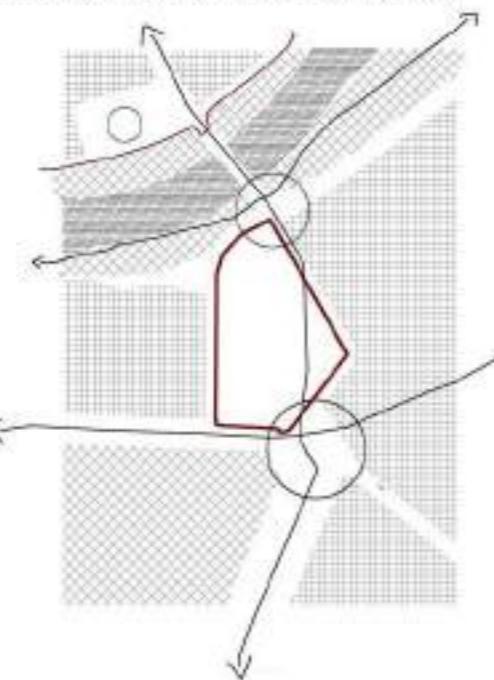

ACADEMIA: CONCEPTO Y MANIFIESTO

La Academia como concepto, contenido e identidad de un proyecto,
de cómo lo más original es ir a los orígenes. Filosofía de un Proyecto



Busto de Platón

Origen: La Academia de Atenas

Fundada por Platón en el 384 aC. En esta institución Ateneo se desarrolló toda la matemática y consecuentemente filosofía sistemática y de la teoría de su espacio además de originarse la filosofía occidental tal y como la conocemos hoy. En ello, el filósofo Platón enseñaba Gramática, Áritmética, Música, Geometría, Retórica y Dialectica.

Platón se enfrentó a los sofistas de su época siendo su más potente herramienta contra ellos la Dialectica basada en la Lógica. Lógico y Geometría están estrechamente relacionados, como método o razonamiento en el que las ideas o la sucesión de las mismas, se manifestarán o desarrollarán de forma coherente y sin que haya contradicciones entre ellas, es por ello que en la entrada a la Academia se rotulaba:

"μη μετέπρεπες μηδεὶς εἰσίτω"
"No entre nadie aquí que no sea geométrico"

Esto se debe a que la geometría entrena la mente de un filósofo (arquitecto) de manera sistemática, pues no cabe razón operativa más allá de la lógica, otorgando al sistema filosófico de Platón y su ontología una potencia abrumadora sobre el resto de sistemas de pensamiento contemporáneos a él.

La academia contaba con un jardín de Olivos y Pálmaras, un gimnasio dedicado al héroe de la antigüedad Académico, de donde se origina la etimología del término Academia. El templo se refiere al propio cuerpo técnico de la Academia, es decir la pieza edificada.

Tres elementos básicos en la Academia:
el Jardín, el Gimnasio, el Templo.

JARDÍN



El Olivo

TEMPLO




La Academia

GIMNASIO



La Palestra

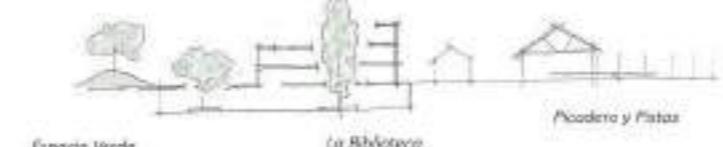

ONTOLOGÍA

Hacia una ontología-especial materialista y su aplicación en la arquitectura:
sobre los géneros de materialidad y el papel de la geometría como parte constitutiva del mundo (*m*)

Los tres géneros de materialidad en el materialismo no griego:

m1, m2 y m3. Mondo, Alma y Días.

m1
(cuerpo)

vidrio

materiales constructivos

m2
(idea del cuerpo)

vaso

espacio arquitectónico

m3
(idea de la idea, sistema)

geometría

geometría

$$V = \frac{4}{3}\pi r^3 + r^2 + R \cdot r \cdot v$$

geometría

vidrio

materiales constructivos

vaso

espacio arquitectónico

piel

piel: génesis de espacios

espacio arquitectónico

piel

piel: transparencia y
espacidad

piel

piel: génesis de platos

piel

piel: transparencia y
espacidad

piel

piel: génesis de platos

piel

RECORRIDO

*Un proyecto de Regeneración Urbana:
hacia una Polaridad Urbana con el proyecto como Centro del Barrio*

Palo A

Acera Recoletos - Campo Grande




Palo B

Ribera del Pisuerga - Cúpula del Milenio

ANÉCDOTAS

La Plaza Tenerías, sobre como articular un elemento de conexión

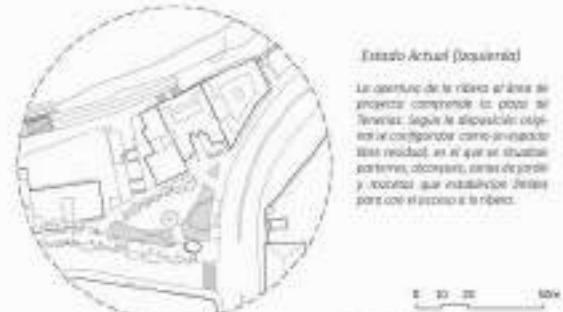

Tan sólo Actuació (señalera)

La operación de la ribera se divide en tres fases principales: Seguir la elevación del terreno; Seguir el desvío de las aguas y consolidar el terreno.



• 10 •

Prepared by [Name]


La inserció, configuració i treball de
diferents espais en el context i a
dades d'arqueologia. Per entrar en la
temàtica interrelacionada que se planteja
podeu clicar en l'enllaç que hi apareix al marge
esquerre de l'índex que coneixet directe-
munt el treball de la secció d'arqueologia.
Les noves edicions d'aquesta publica-



*El contacto con la ribera
hacia un*


hacia un nexo menos abrupto


Ensuite, nous avons étudié l'effet de la température sur les propriétés physiques et chimiques des films polymériques. Nous avons également étudié l'effet de la température sur les propriétés physiques et chimiques des films polymériques.

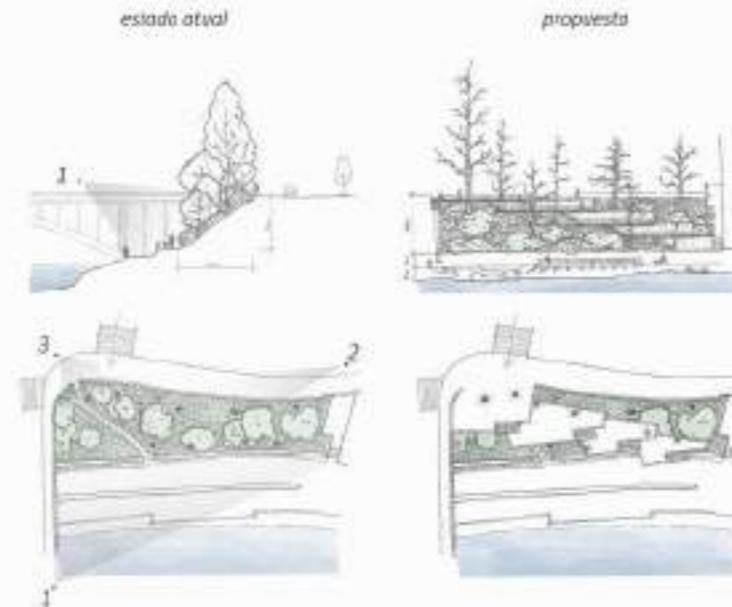



PLANTA Y SECCIÓN URBANA

DESCRIPCIÓN GENERAL DE PROYECTO

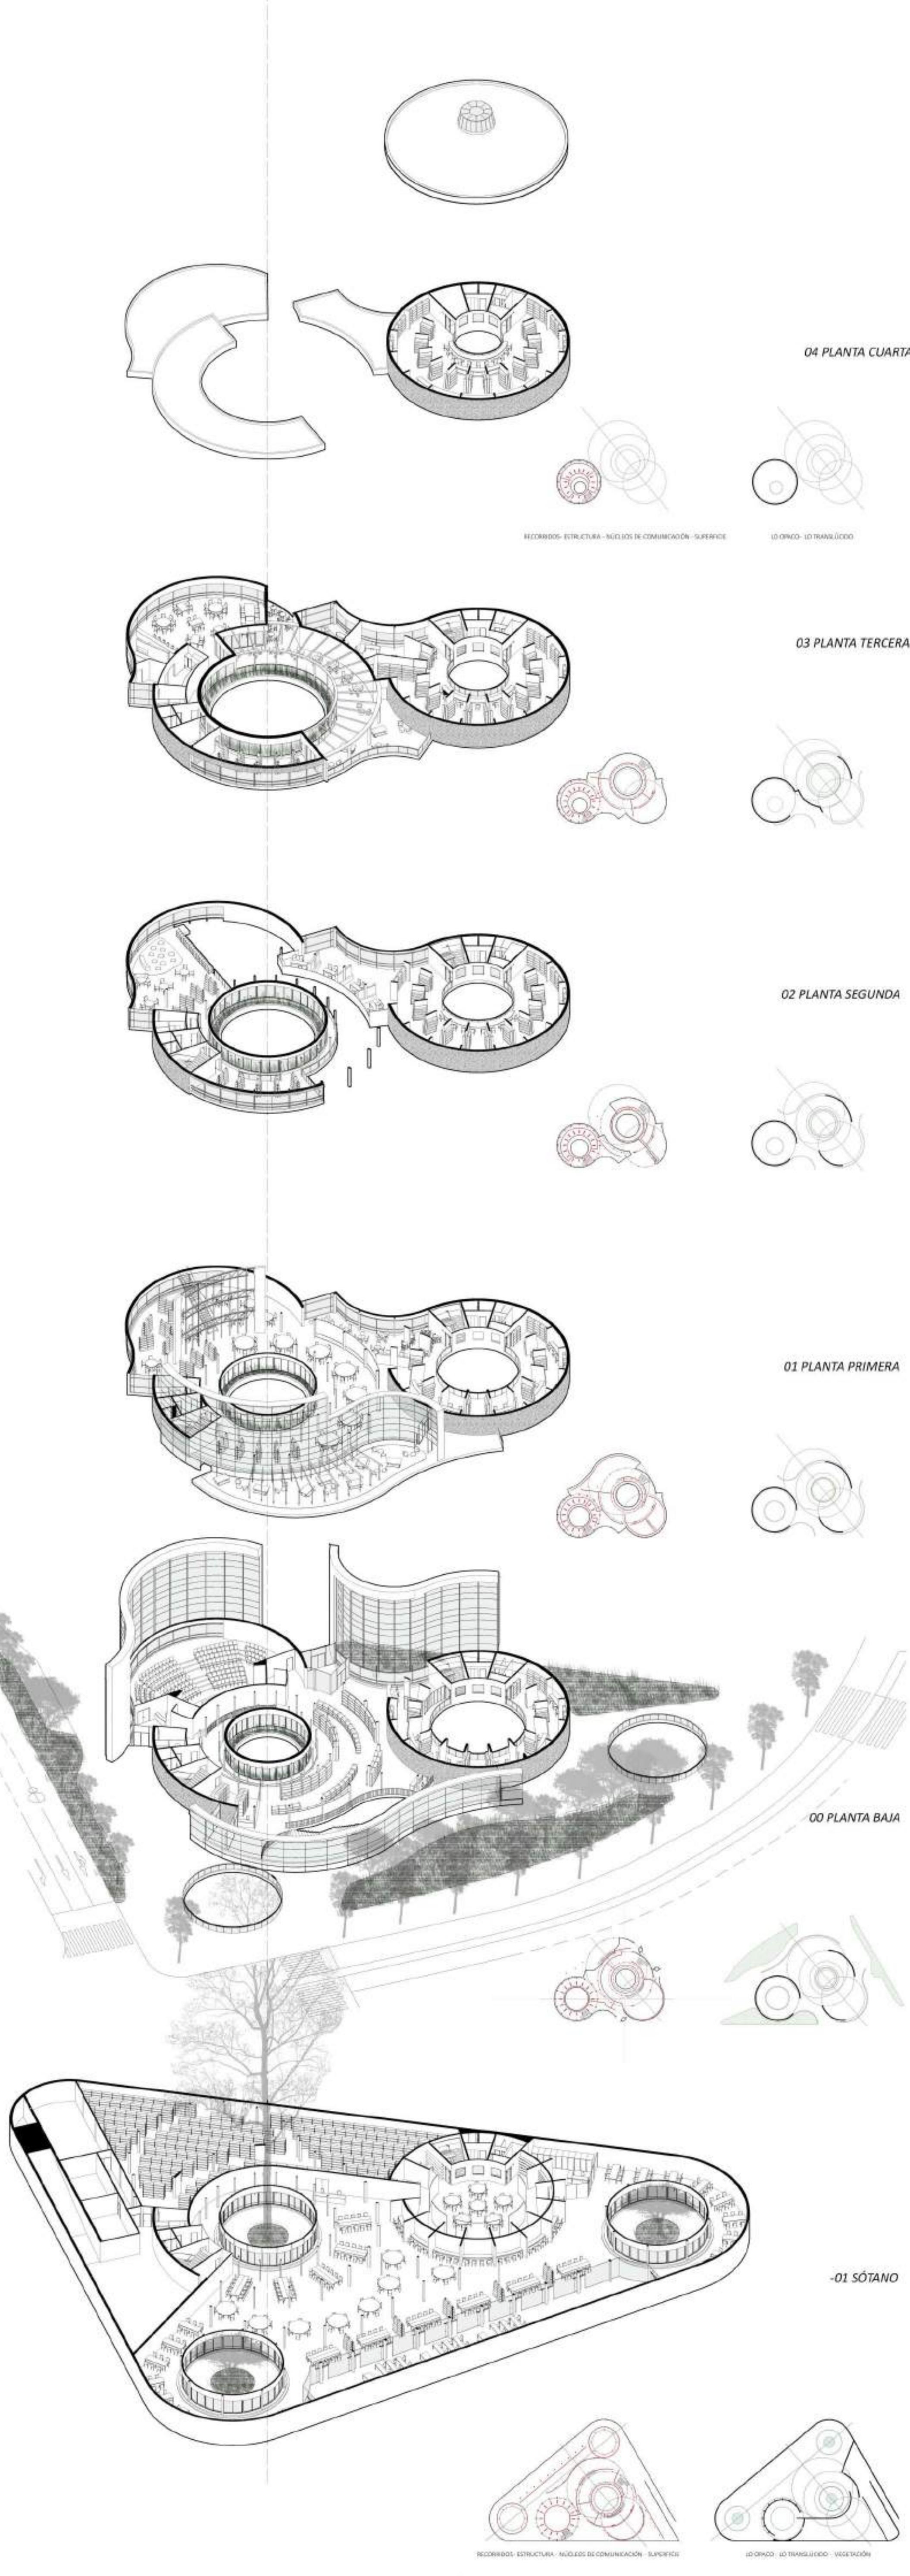

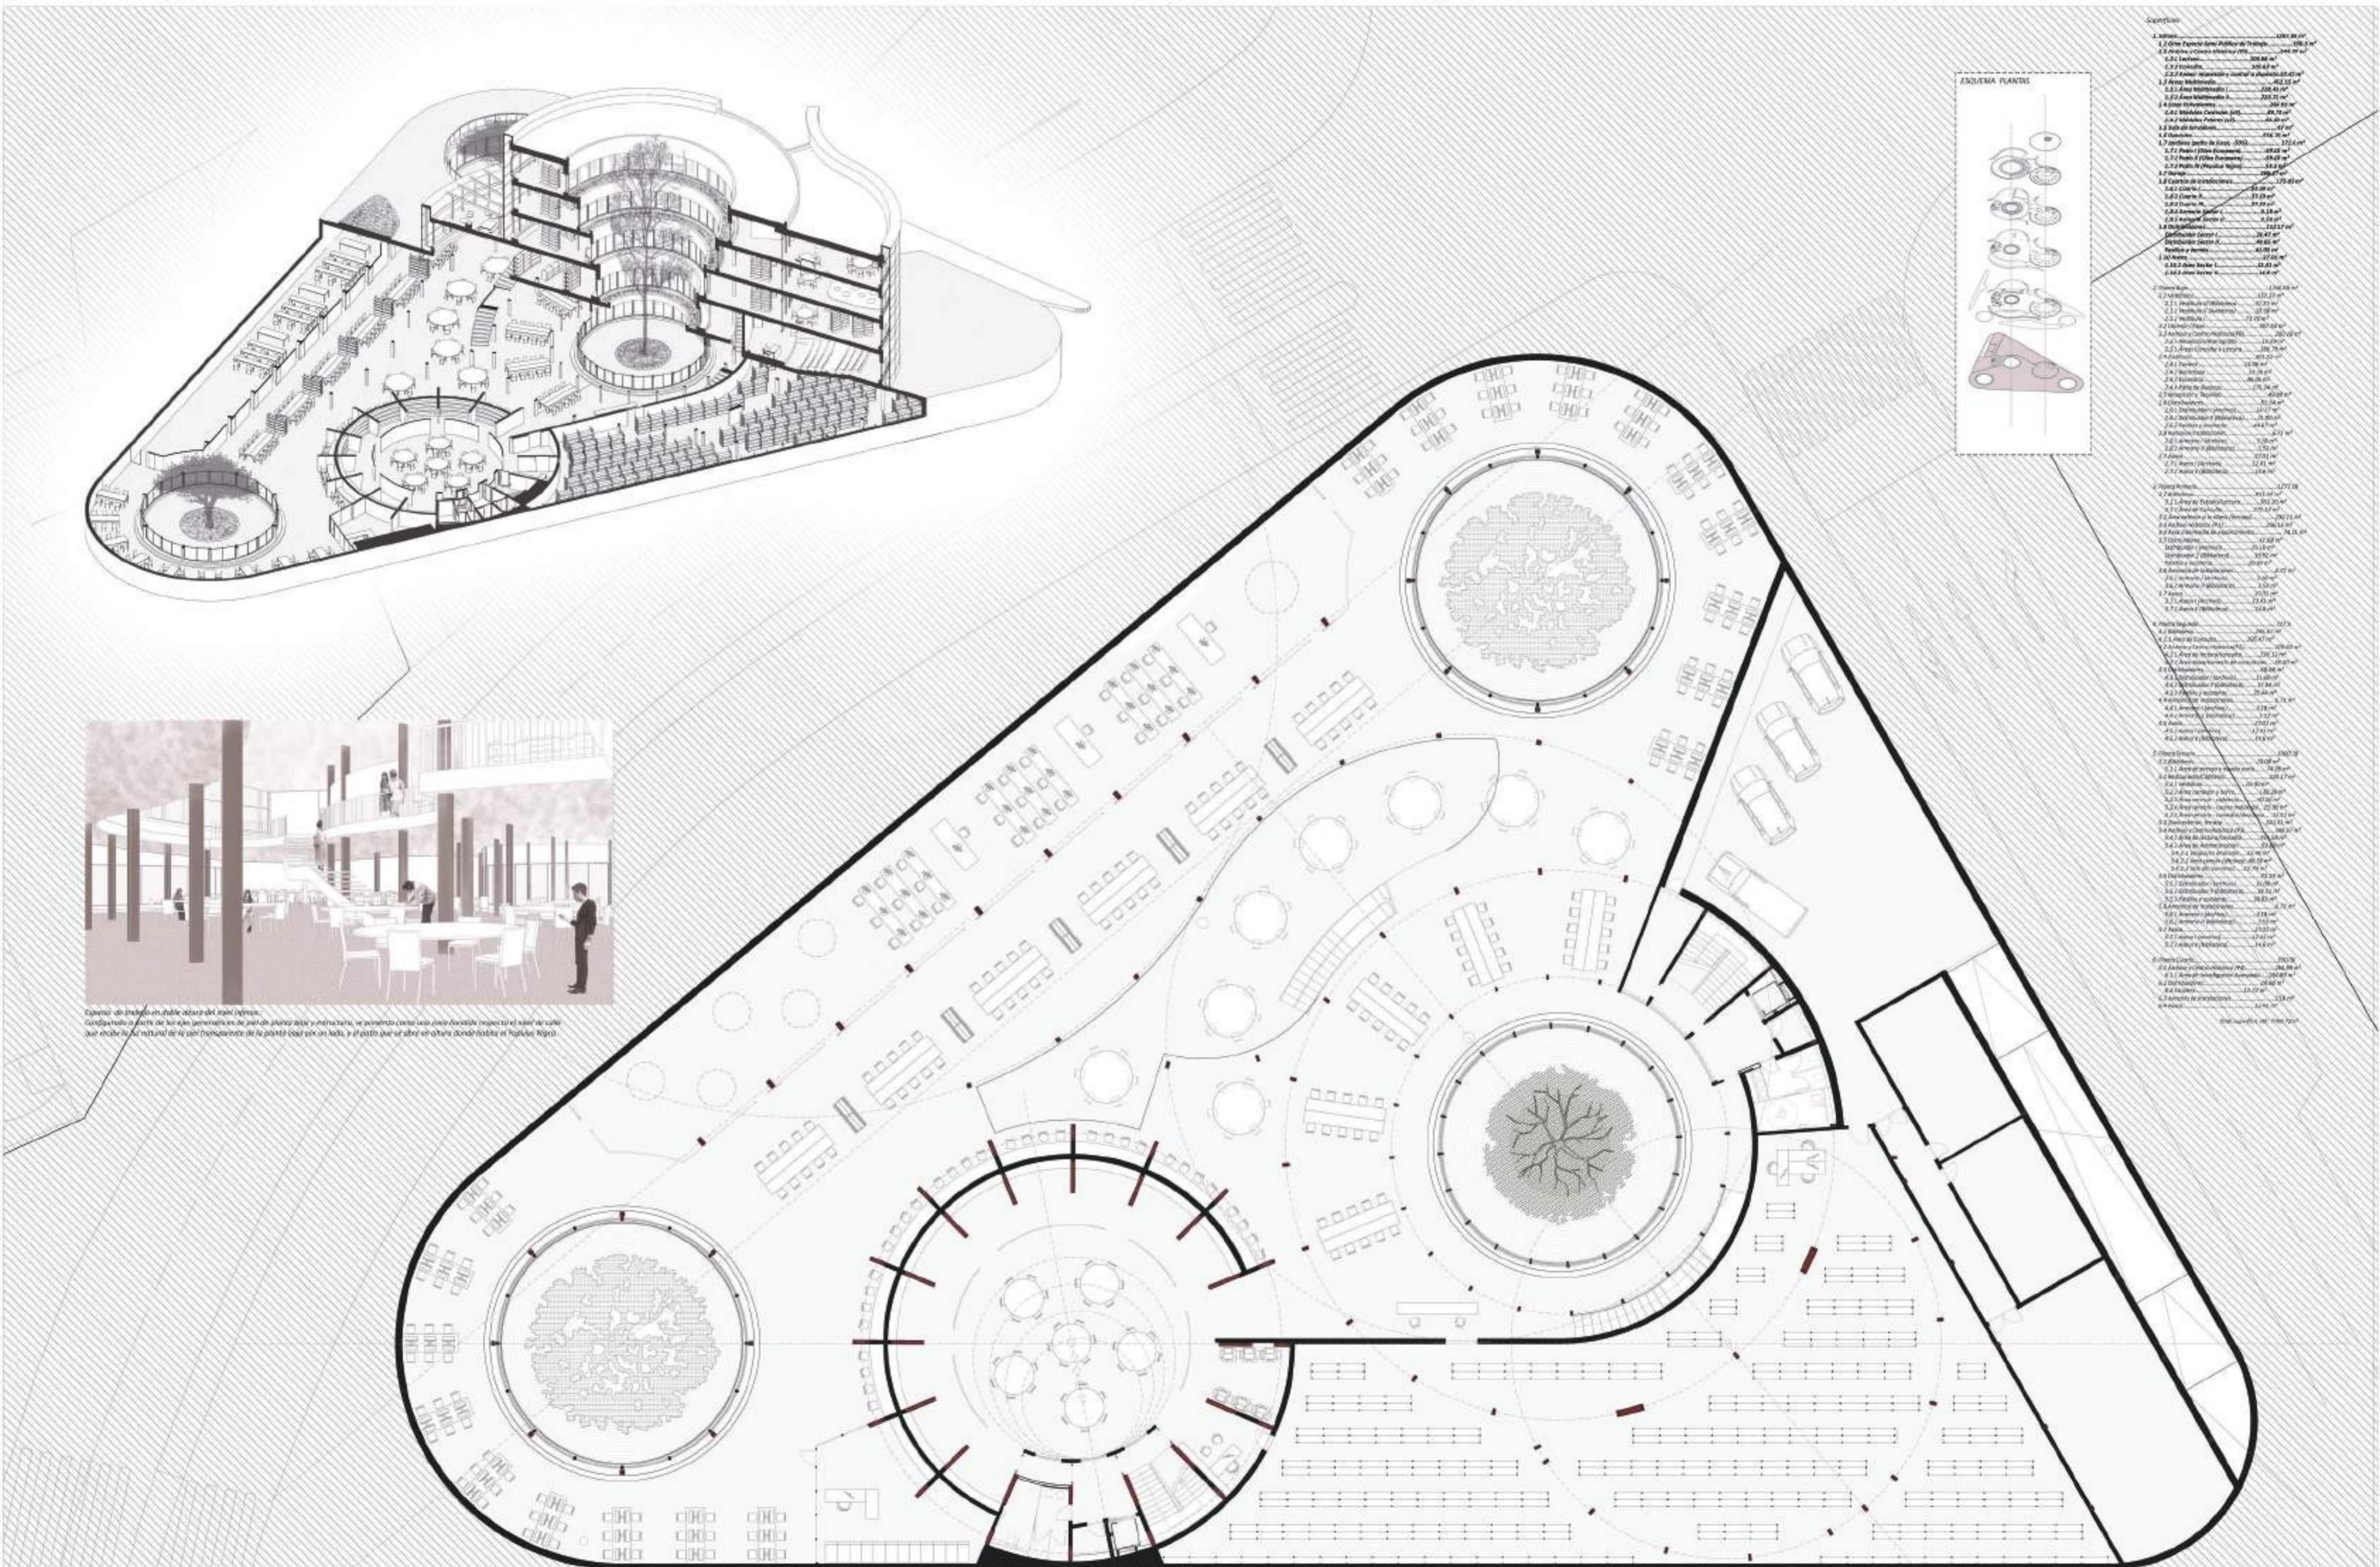


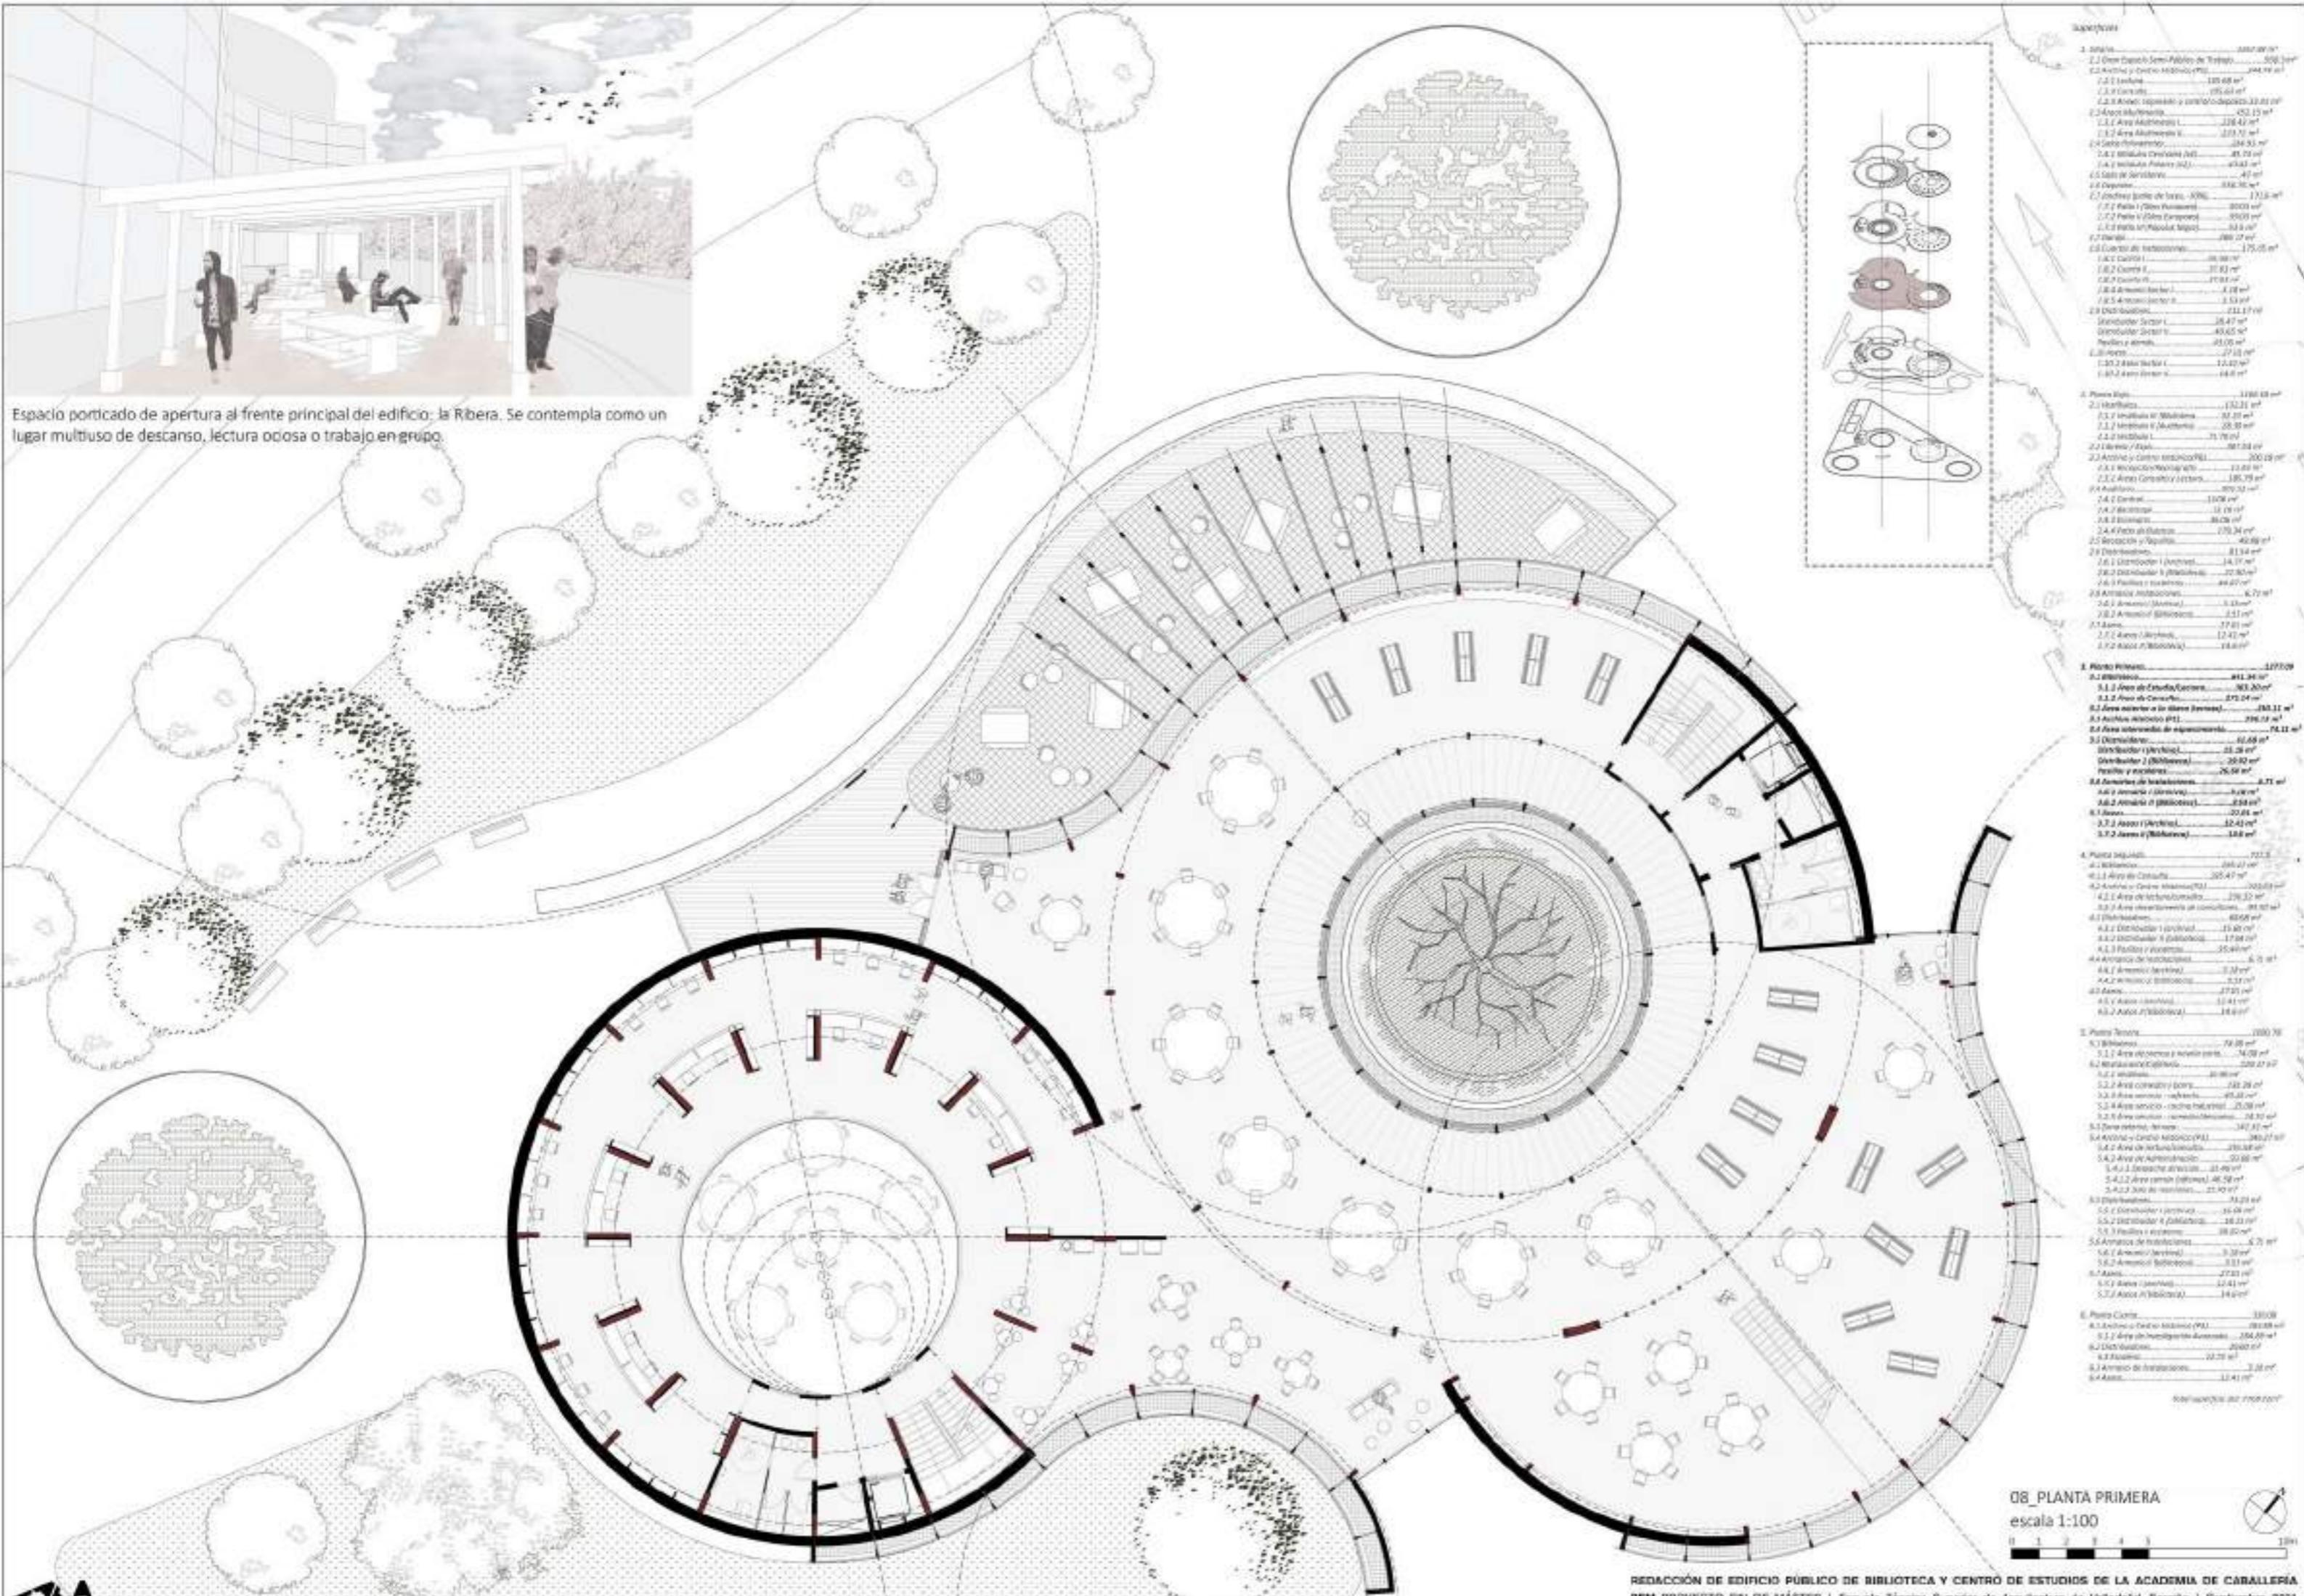

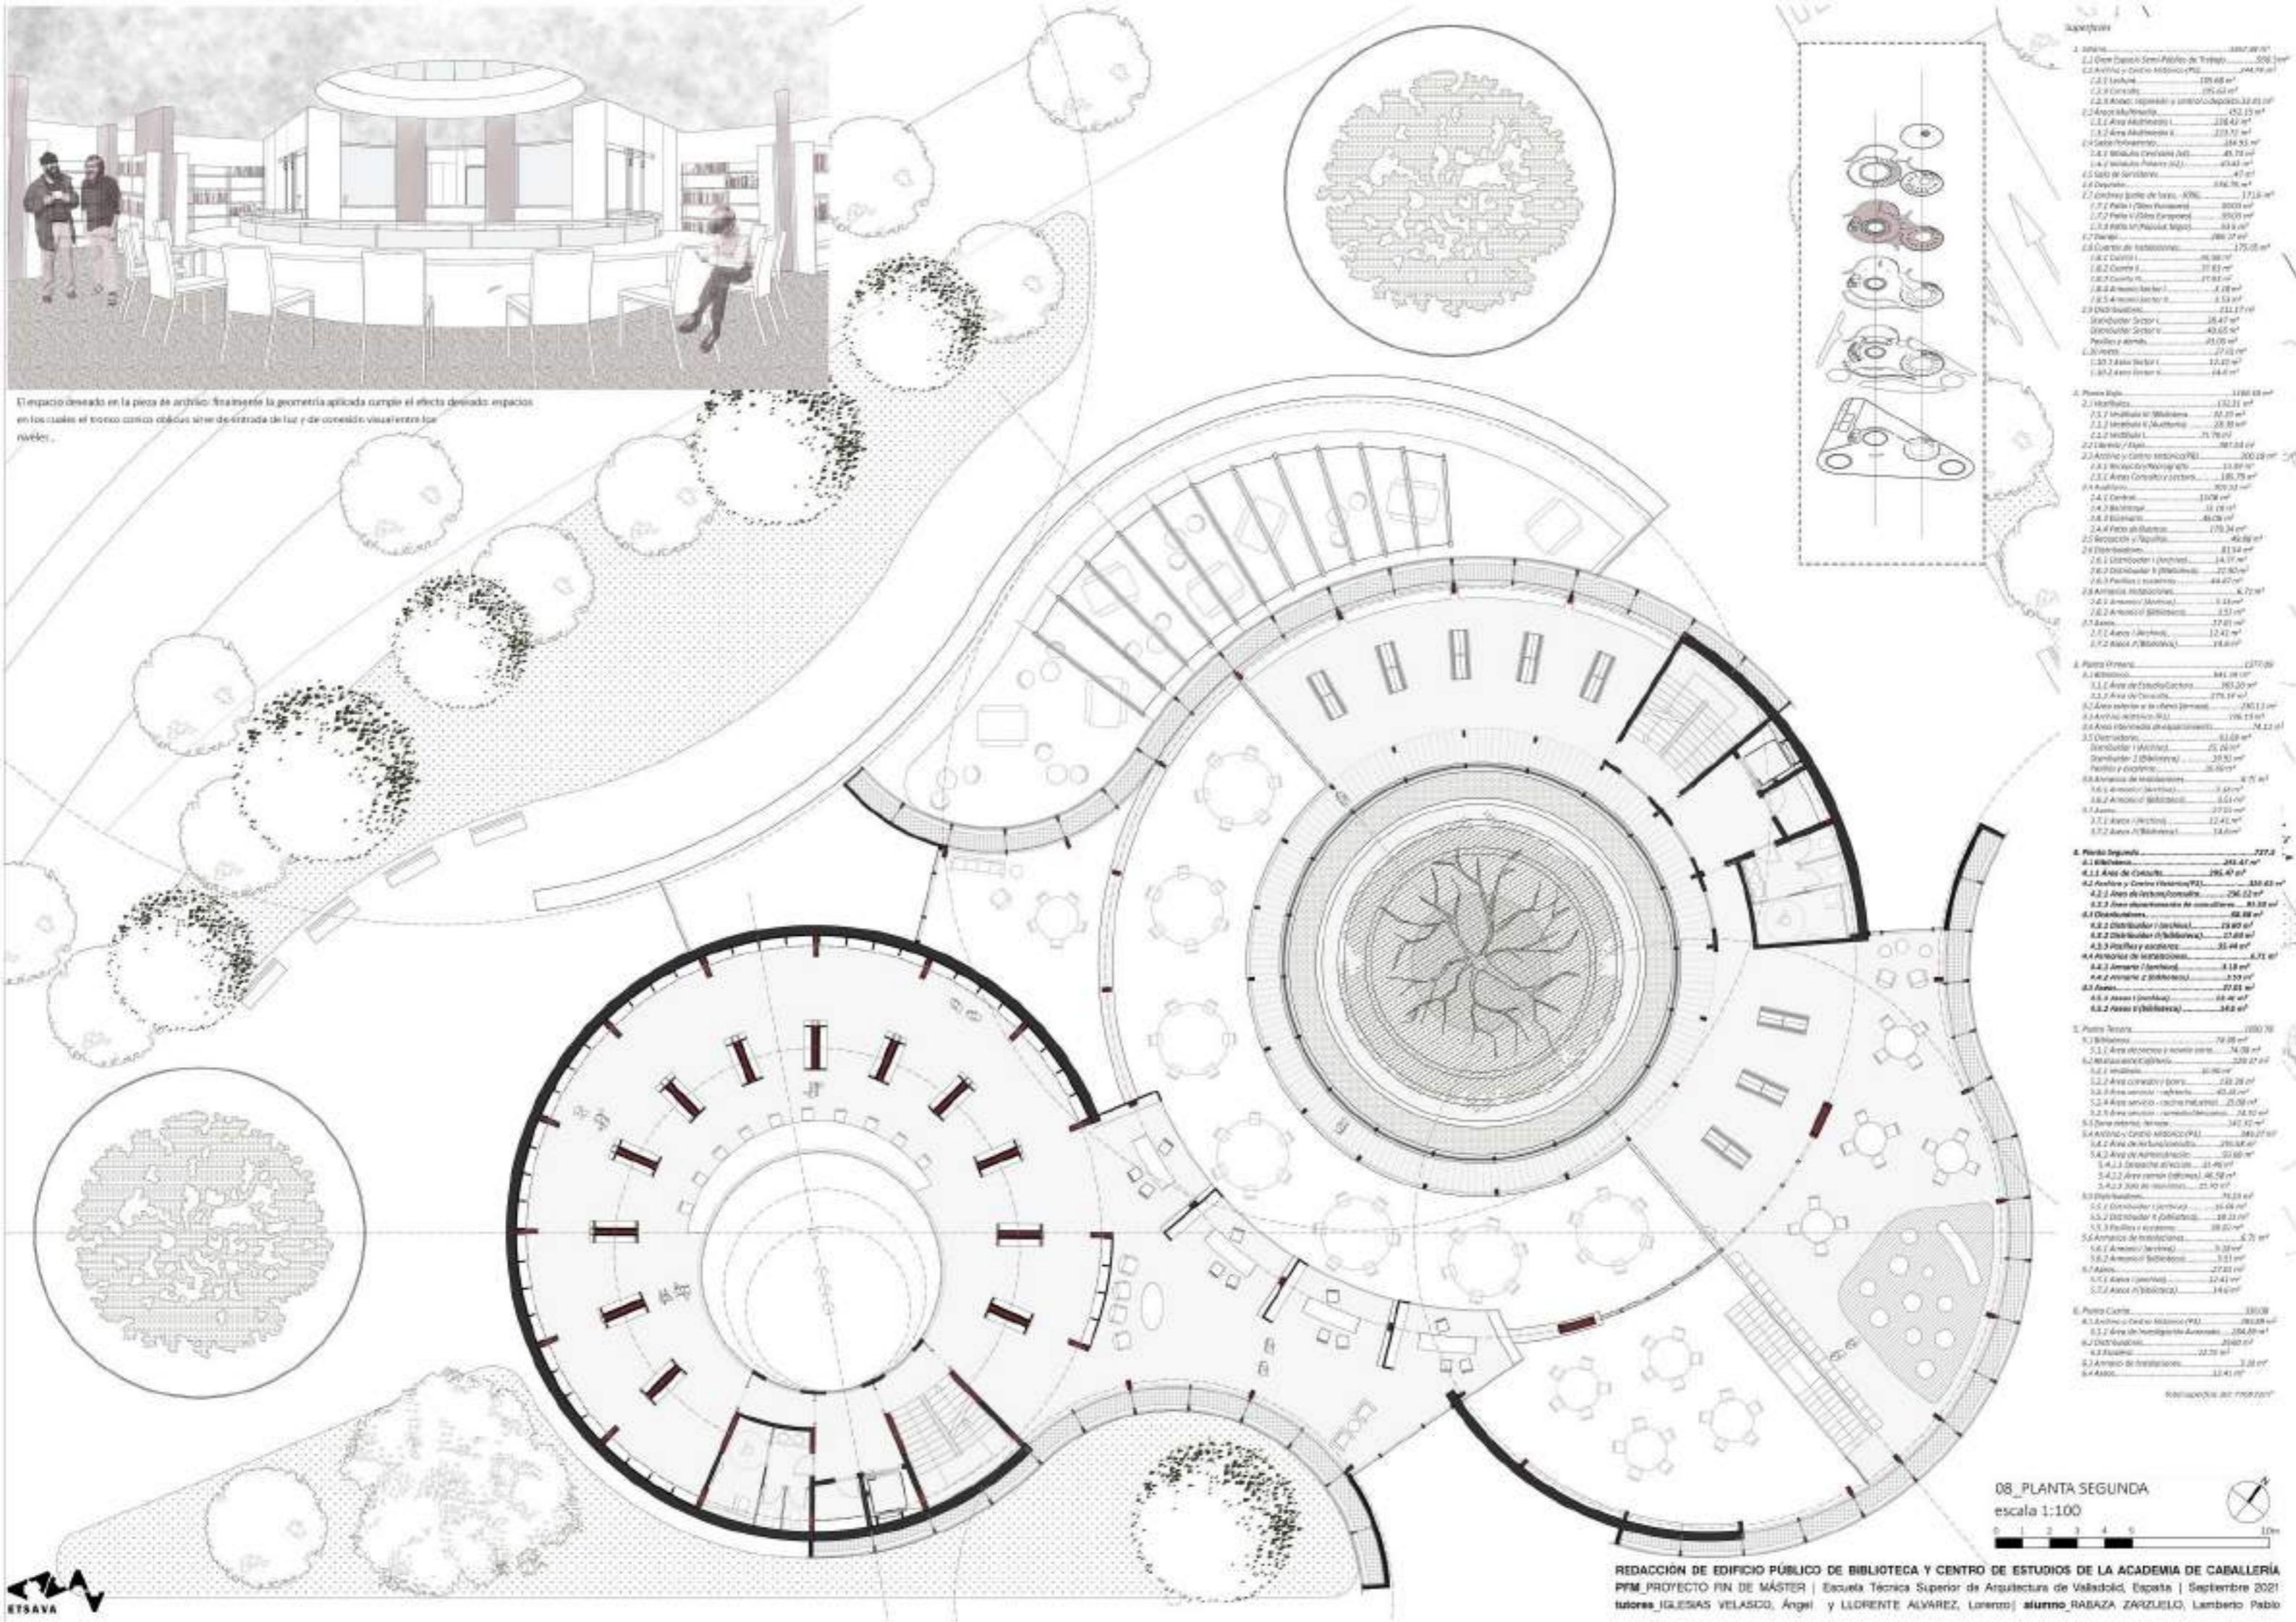

PLANTA SEGUNDA
scala 1:100


ACCIÓN DE EDIFICIO PÚBLICO DE BIBLIOTECA Y CENTRO DE ESTUDIOS DE LA ACADEMIA DE CABALLERÍA | PROYECTO FIN DE MÁSTER | Escuela Técnica Superior de Arquitectura de Valladolid, España | Septiembre 2022
IGLESIAS VELASCO, Ángel y LLORIENTE ALVAREZ, Lorenzo; RABAZA ZARZUELO, Lamberto Pablo

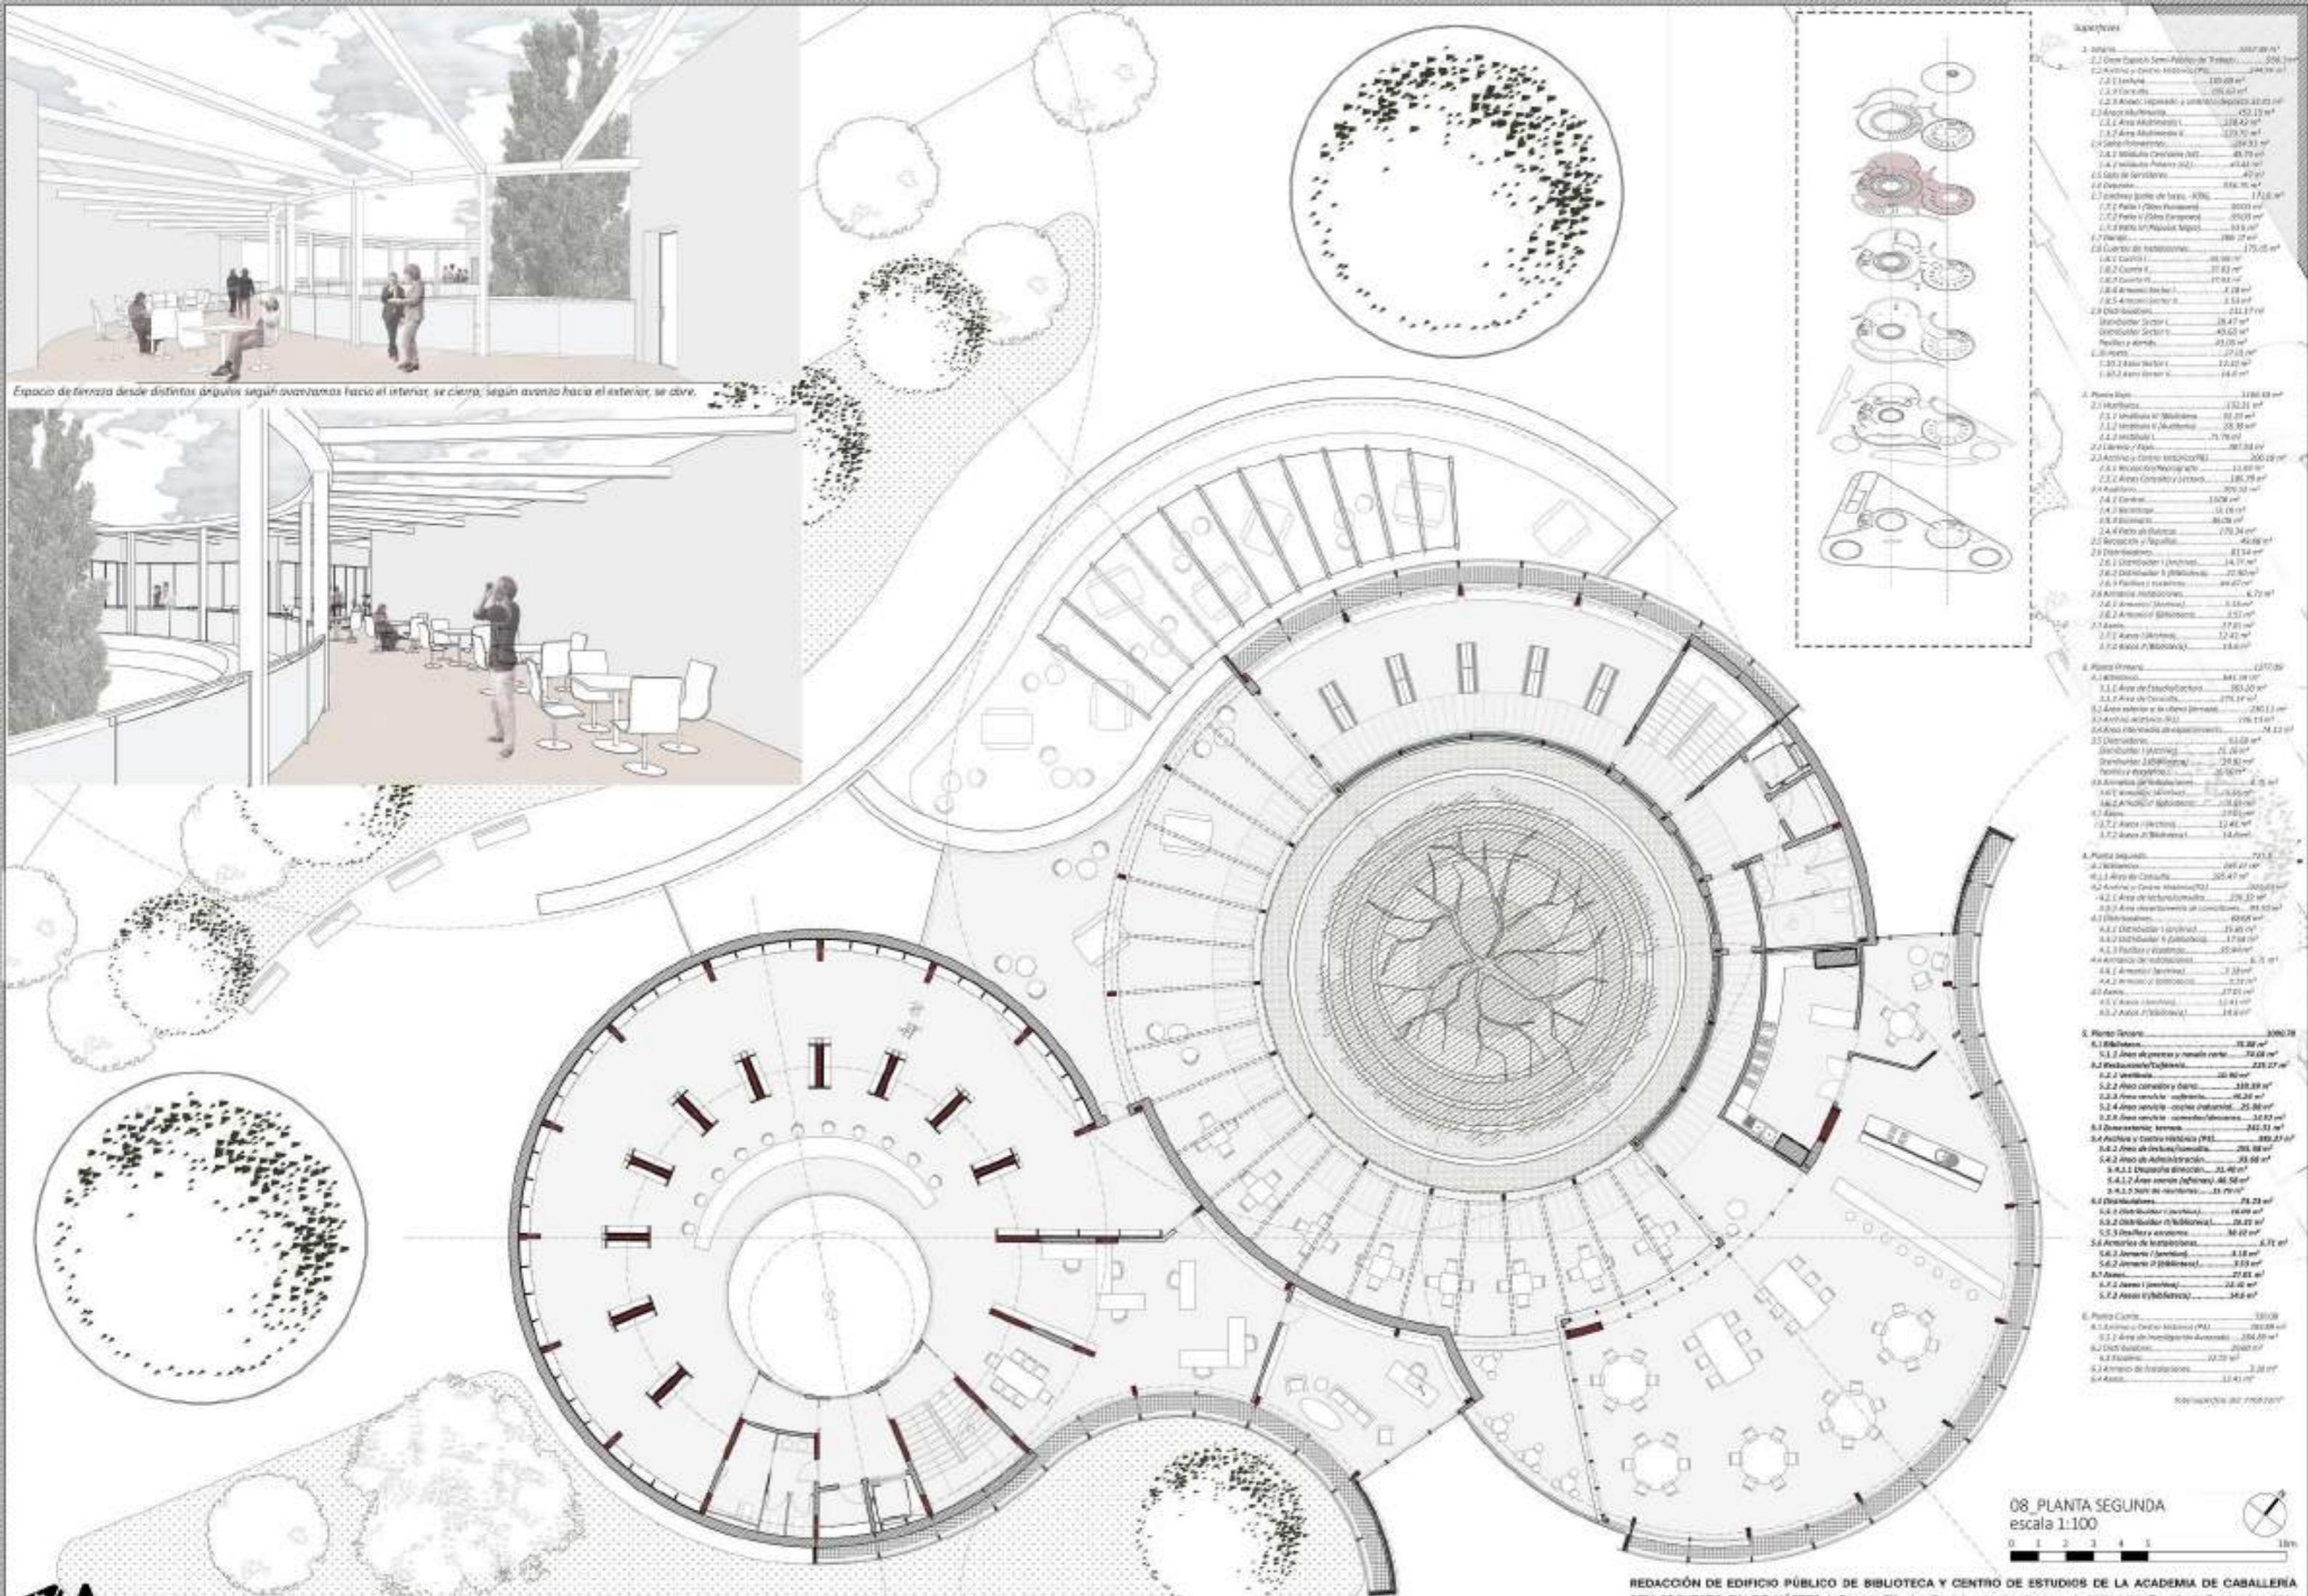


8_PLANTA SEGUNDA
scala 1:100

IÓN DE EDIFICIO PÚBLICO DE BIBLIOTECA Y CENTRO DE ESTUDIOS DE LA ACADEMIA DE CABALLERÍA
ROYECTO FIN DE MÁSTER | Escuela Técnica Superior de Arquitectura de Valladolid, España | Septiembre 2021
IGLESIAS VELASCO, Ángel y LLORENTE ALVAREZ, Lorenzo; RABAZA ZARZUELO, Lamberto Pablo


*La pieza de archivo y centro histórico,
una vinculación directa a la Academia de Caballería*

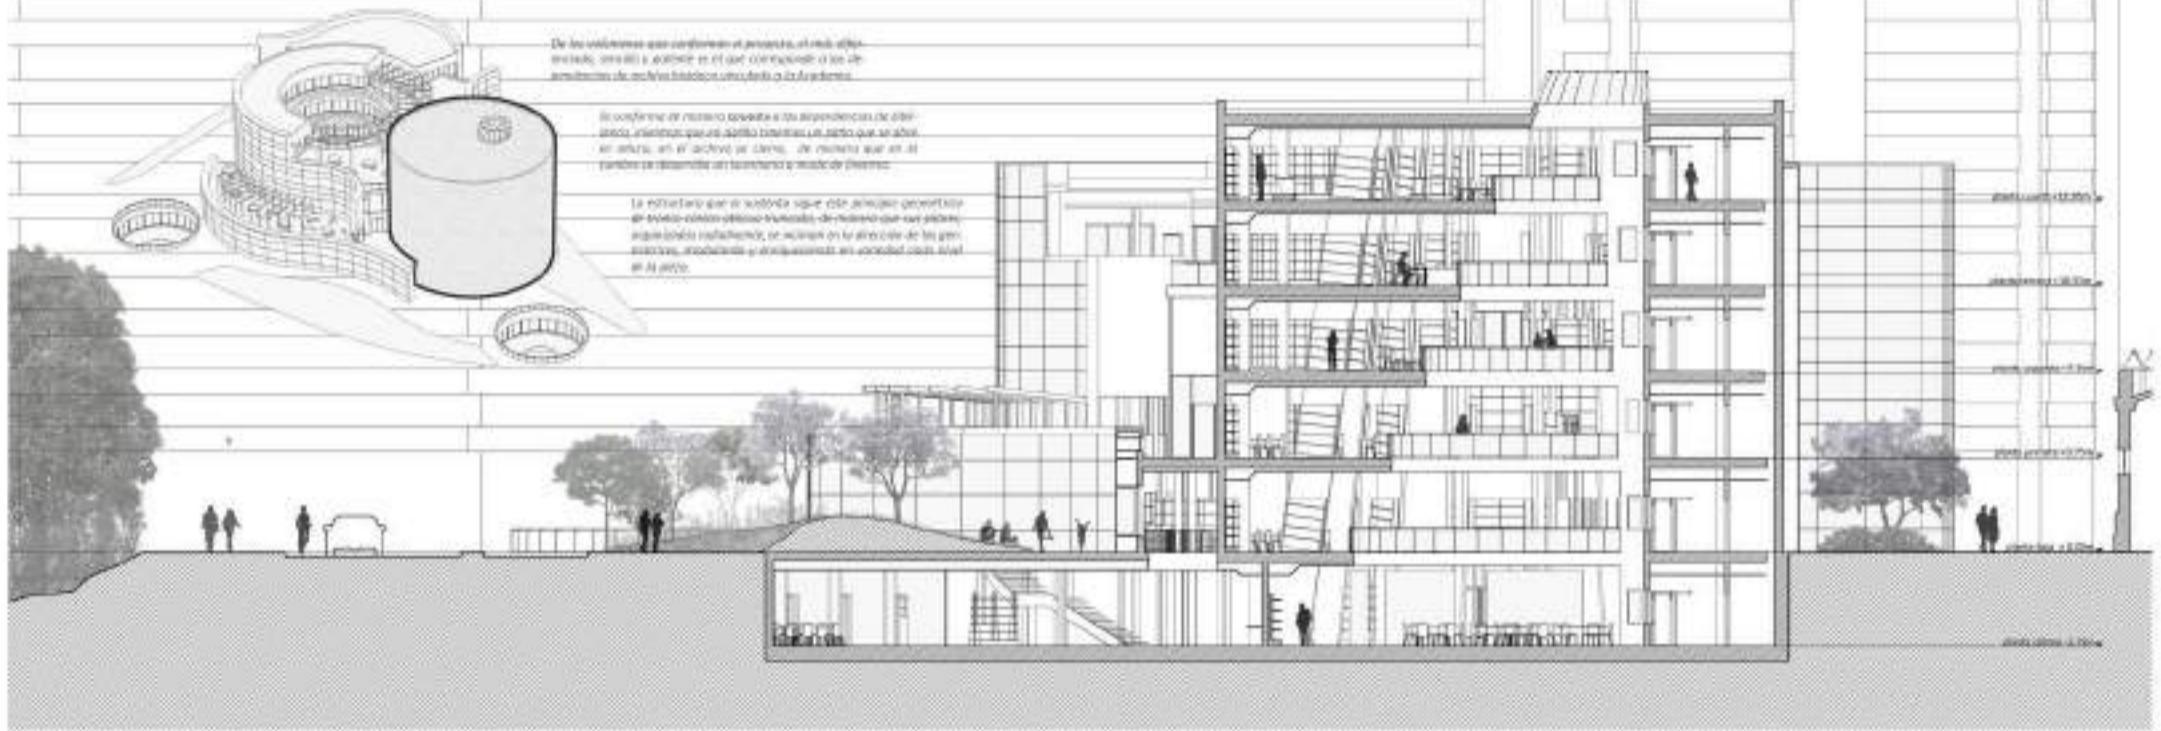


Sesión del Archivo

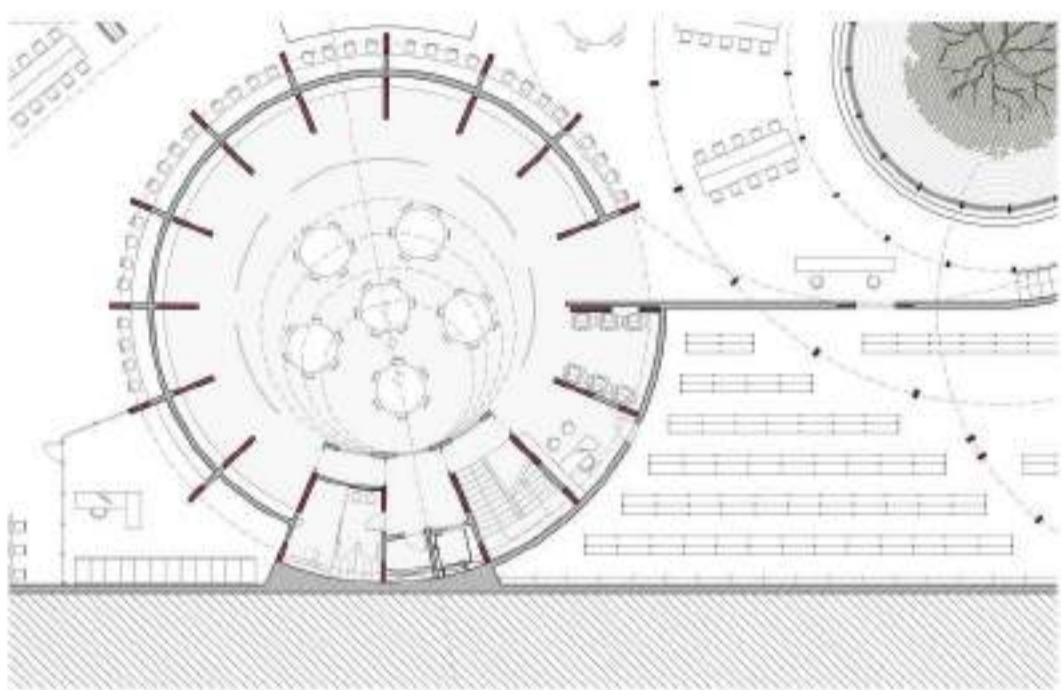


Planta Sótano -0.75m

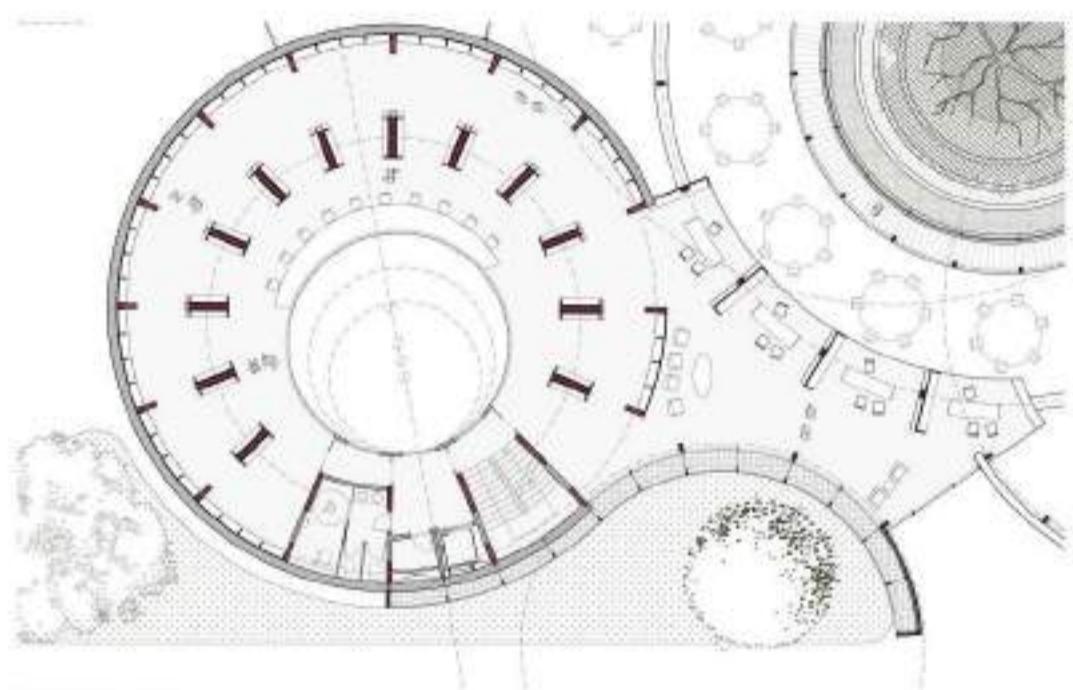


Planta Segunda +3.75m

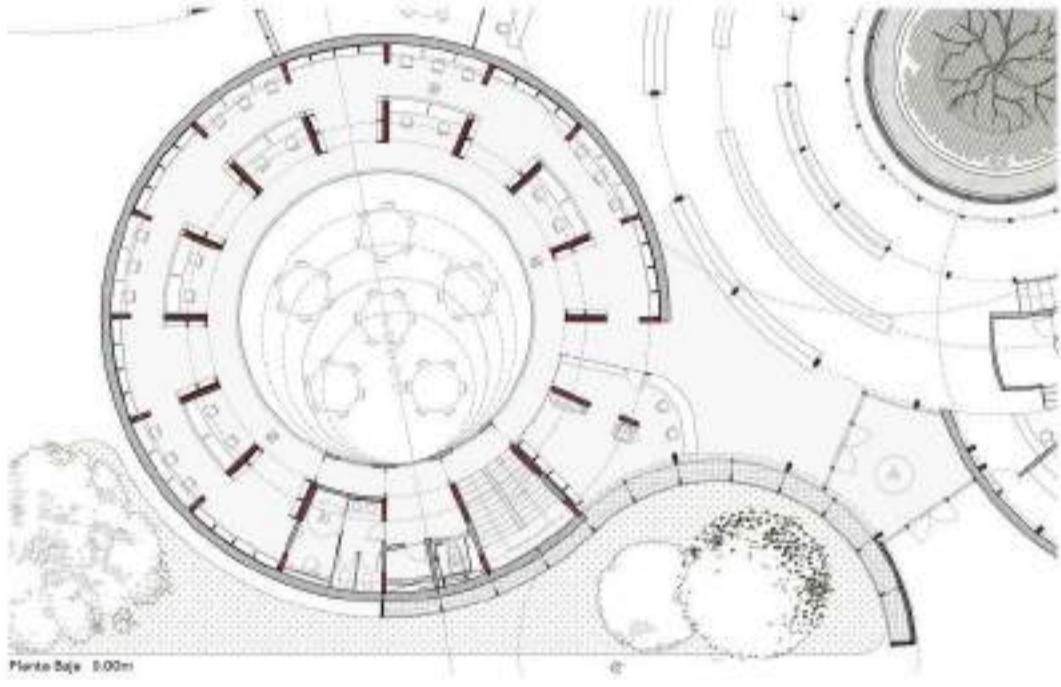


Planta Baja 0.00m

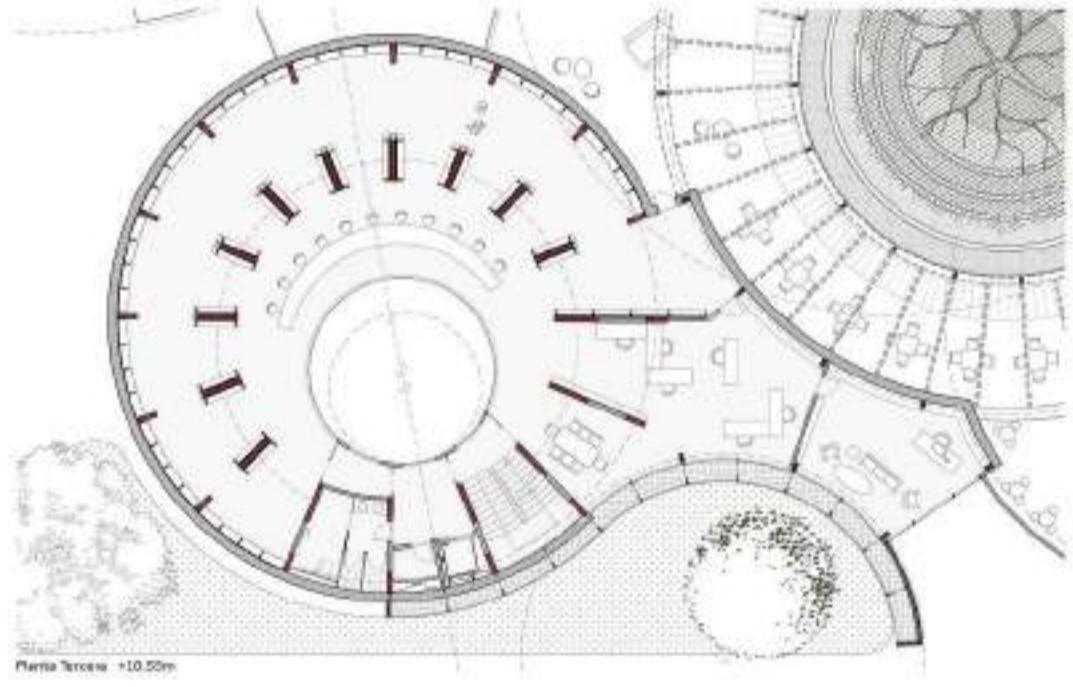

Planta Tercera +10.00m

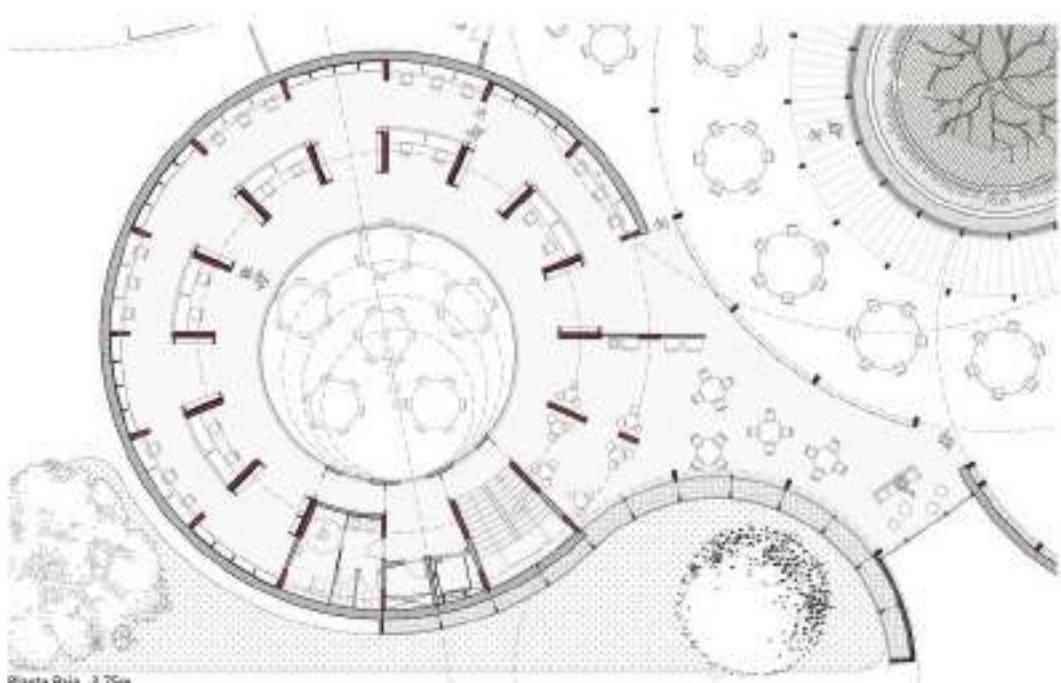


Planta Cuarta +13.00m

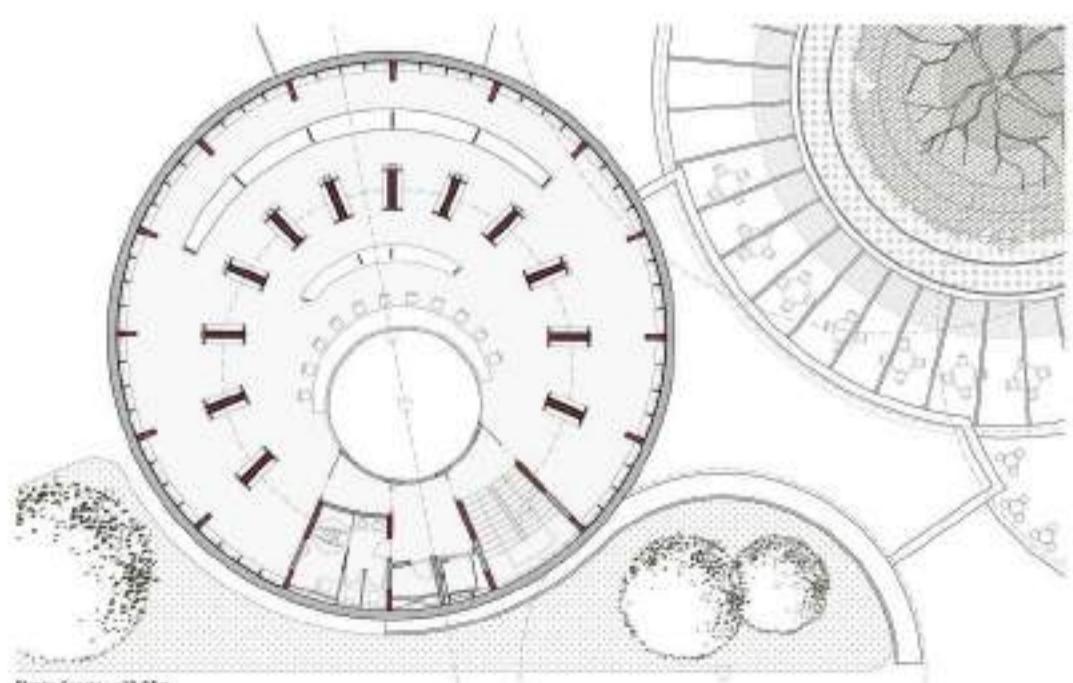



Planta Quinta +15.00m

011_EL ARCHIVO DEDICADO escala 1:150

REDACCIÓN DE EDIFICIO PÚBLICO DE BIBLIOTECA Y CENTRO DE ESTUDIOS DE LA ACADEMIA DE CABALLERÍA
PFM_PROYECTO FIN DE MÁSTER | Escuela Técnica Superior de Arquitectura de Valladolid, España | Septiembre 2021
tutores_IGLESIAS VELASCO, Ángel y LLORENTE ALVAREZ, Lorenzo| alumno_RABAZA ZARZUELO, Lamberto Pablo

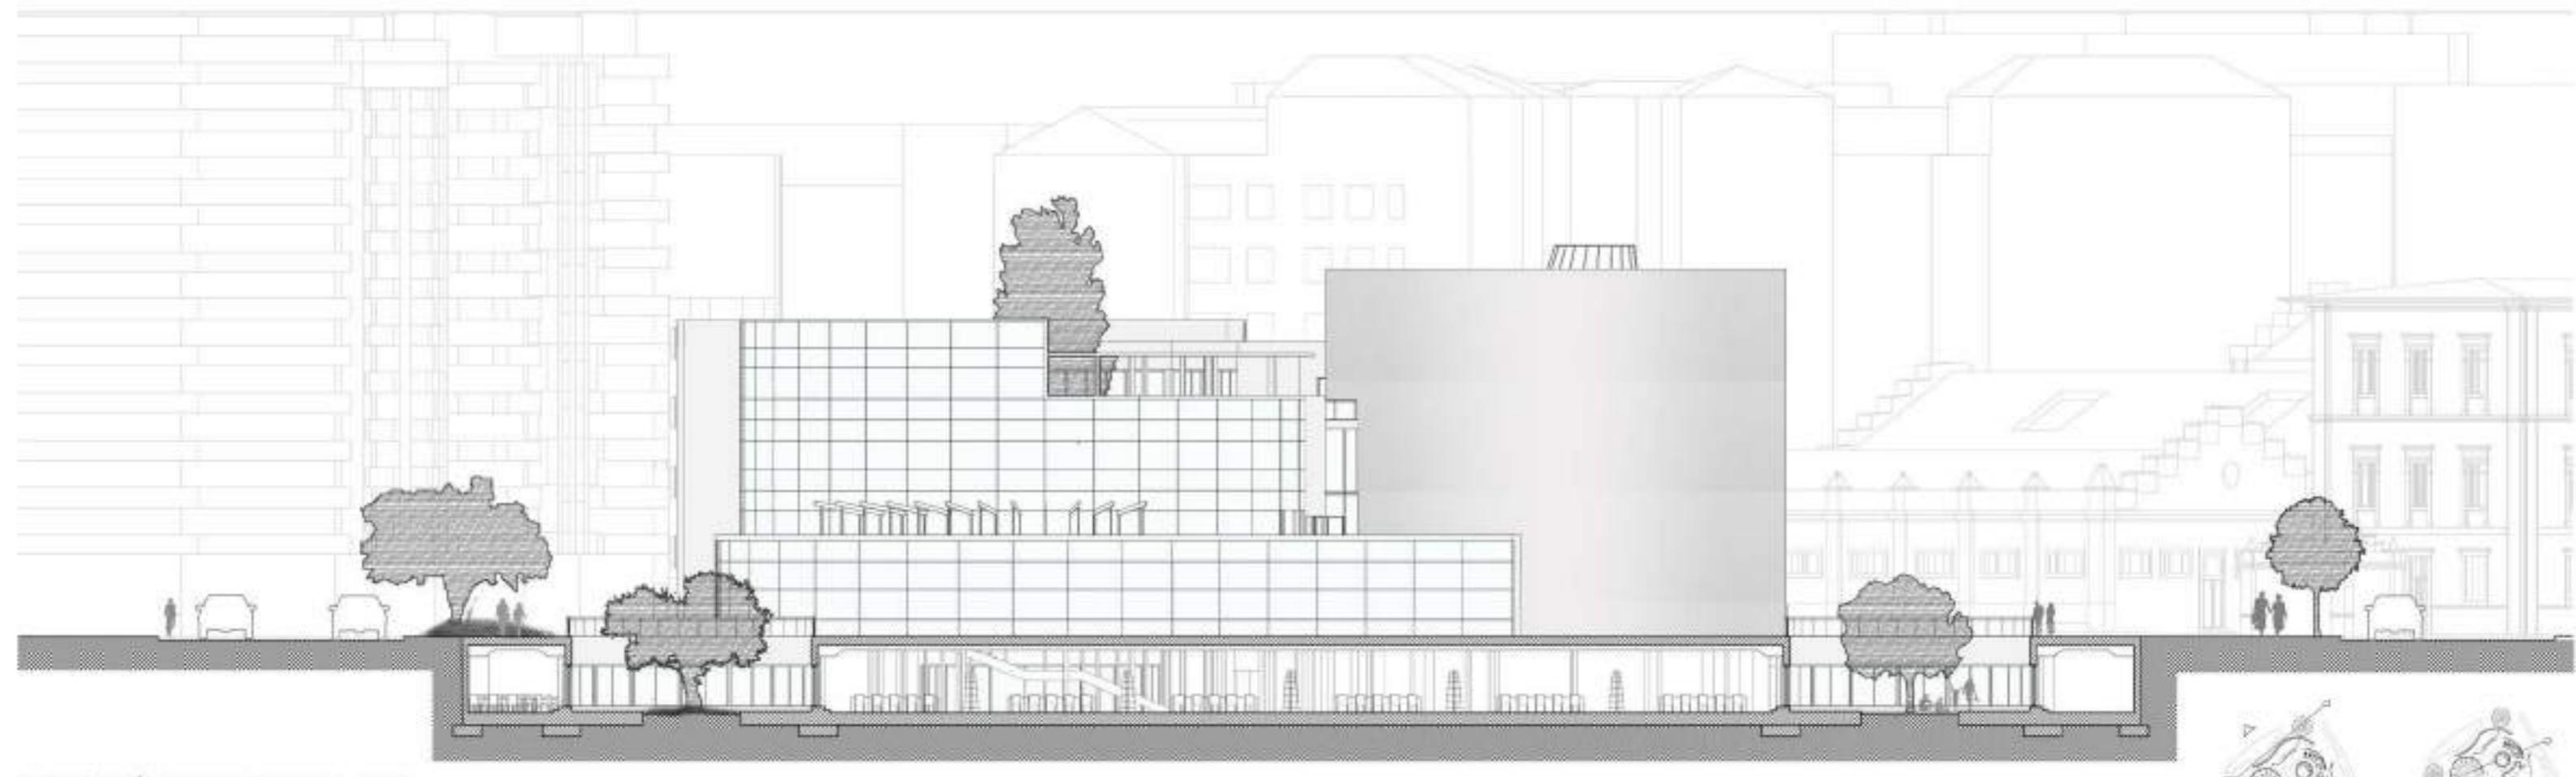

ALZADO/SECCIÓN NORDESTE (PRINCIPAL) e 1:150

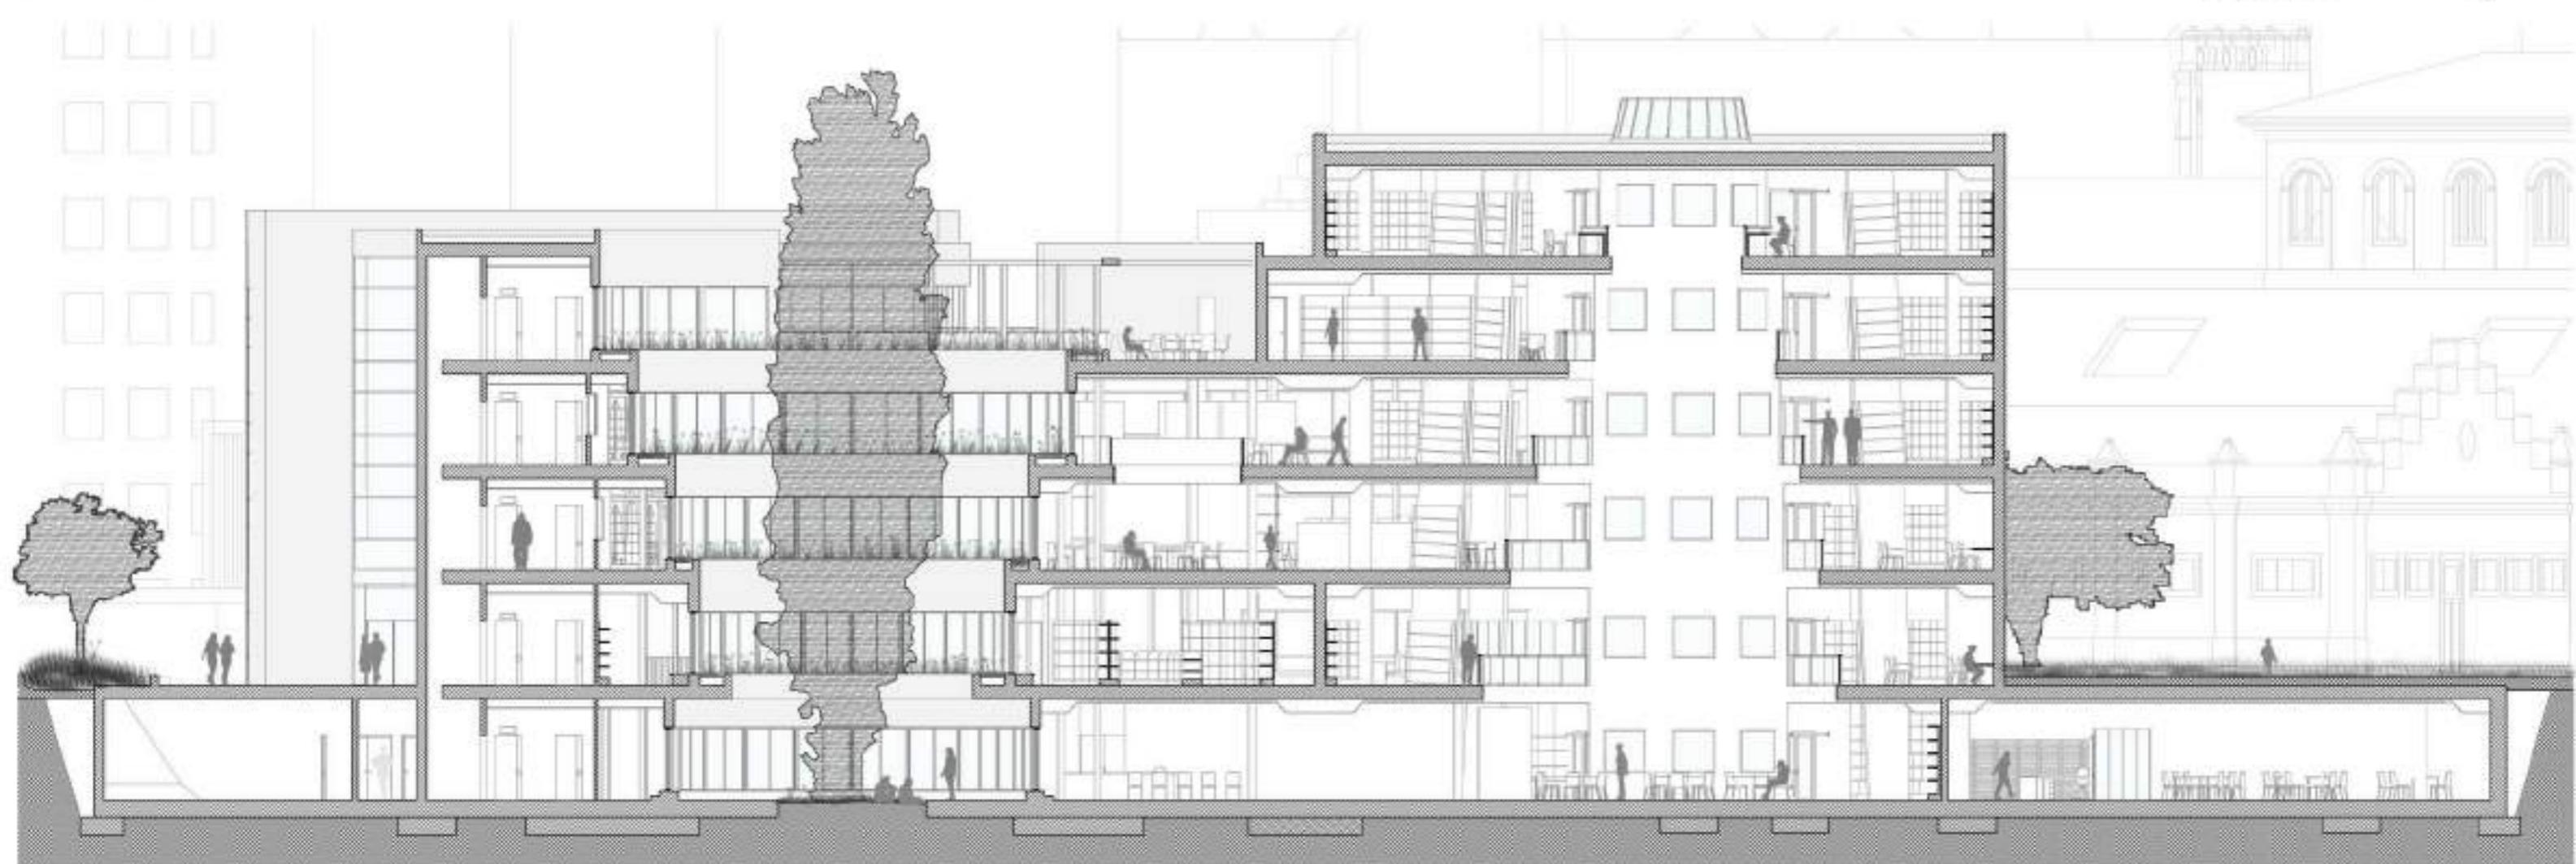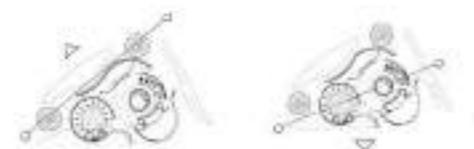

SECCIÓN LONGITUDINAL e 1:100



ALZADO DE CALLE SAN ILDEFONSO e 1:150




SECCIÓN RIBERA e 1:150


L13_SECCIÓN DESDE RIBERA Y ALZADO DE CALLE SAN ILDEFONSO






REDACCIÓN DE EDIFICIO PÚBLICO DE BIBLIOTECA Y CENTRO DE ESTUDIOS DE LA ACADEMIA DE CABALLERÍA


PPM_PROYECTO FIN DE MÁSTER | Escuela Técnica Superior de Arquitectura de Valladolid, España | Septiembre 2021

Tutoría_IGLESIAS VELASCO, Ángel y LLORIENTE ALVAREZ, Lorinzo | alumno_RABAZA ZARZUELO, Lamberto Pablo

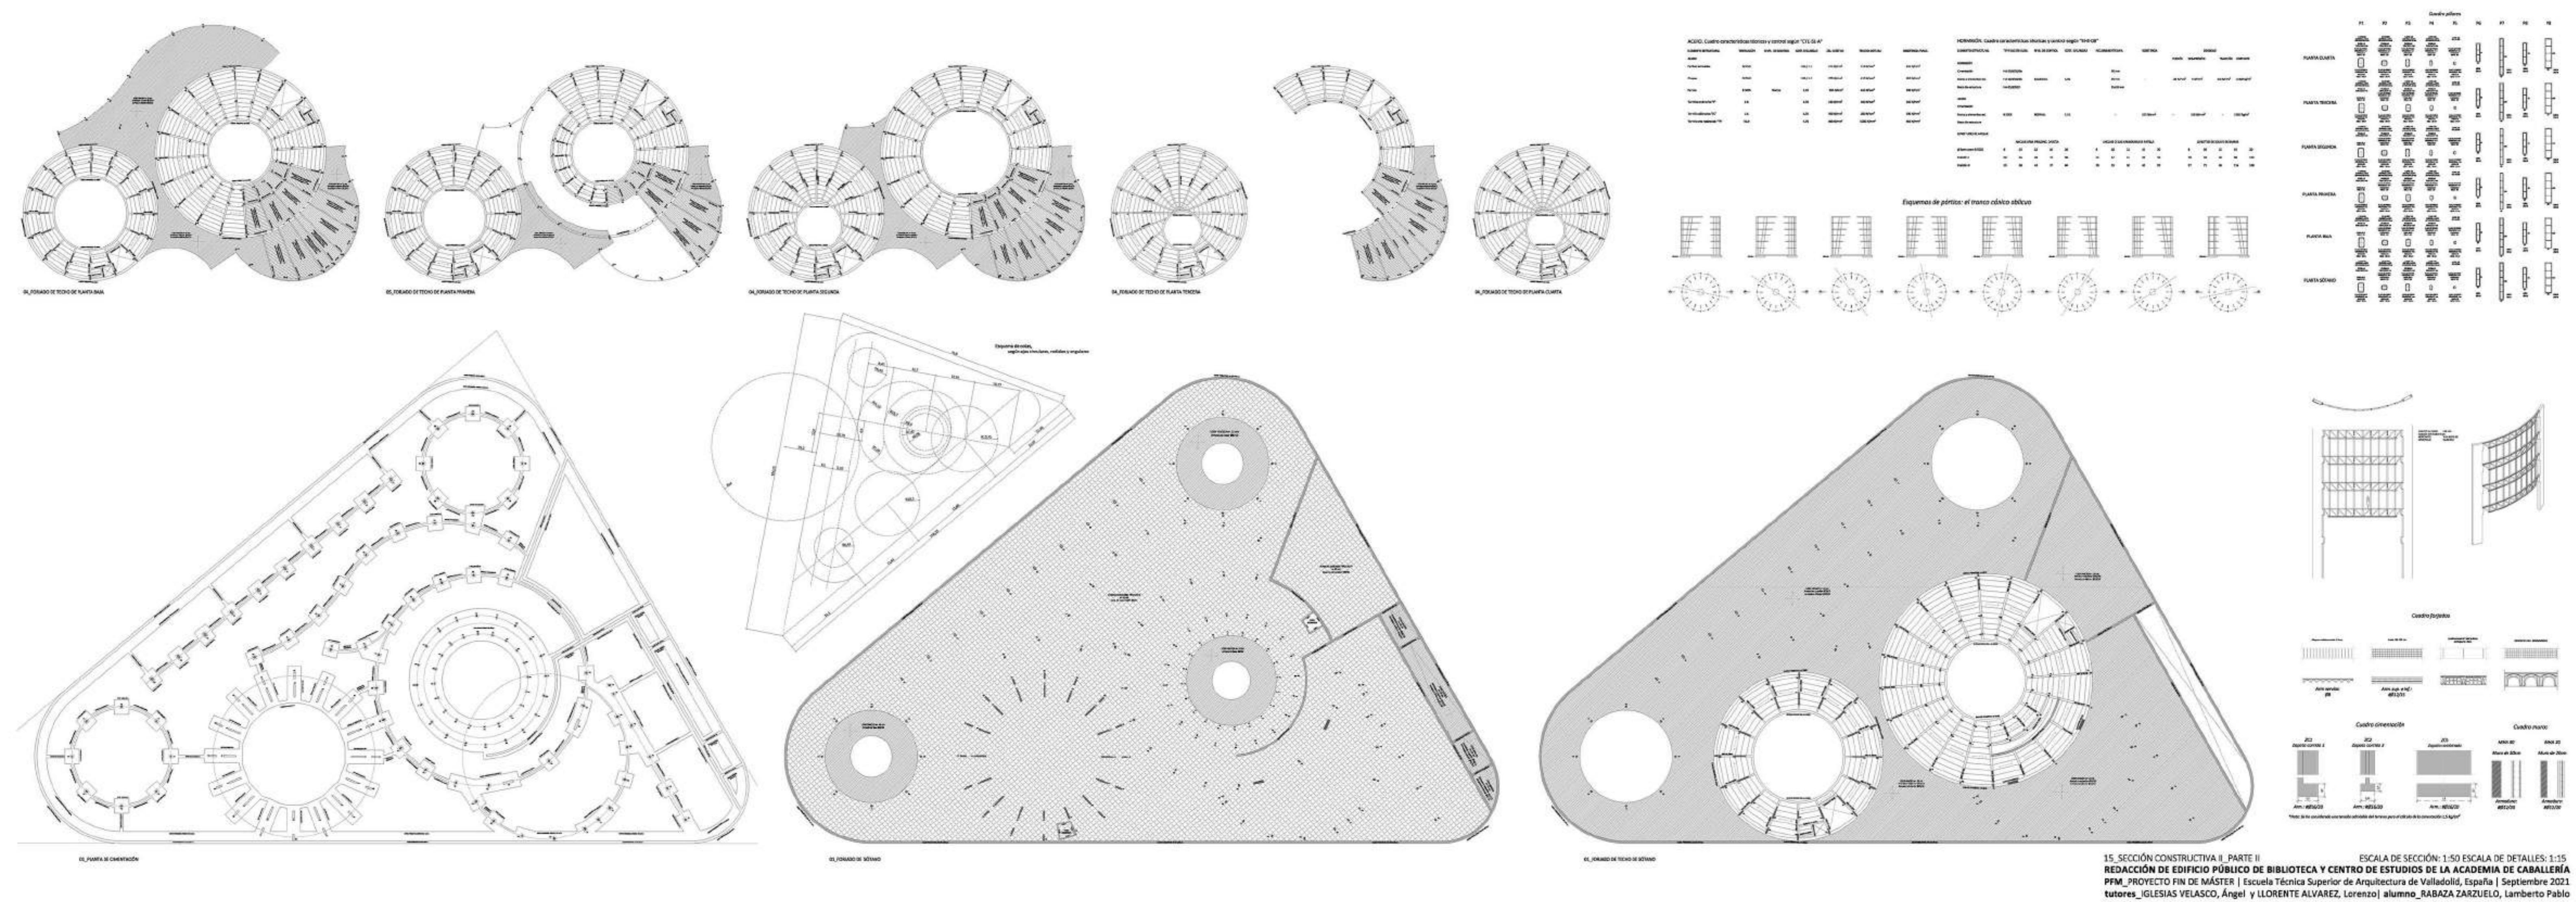

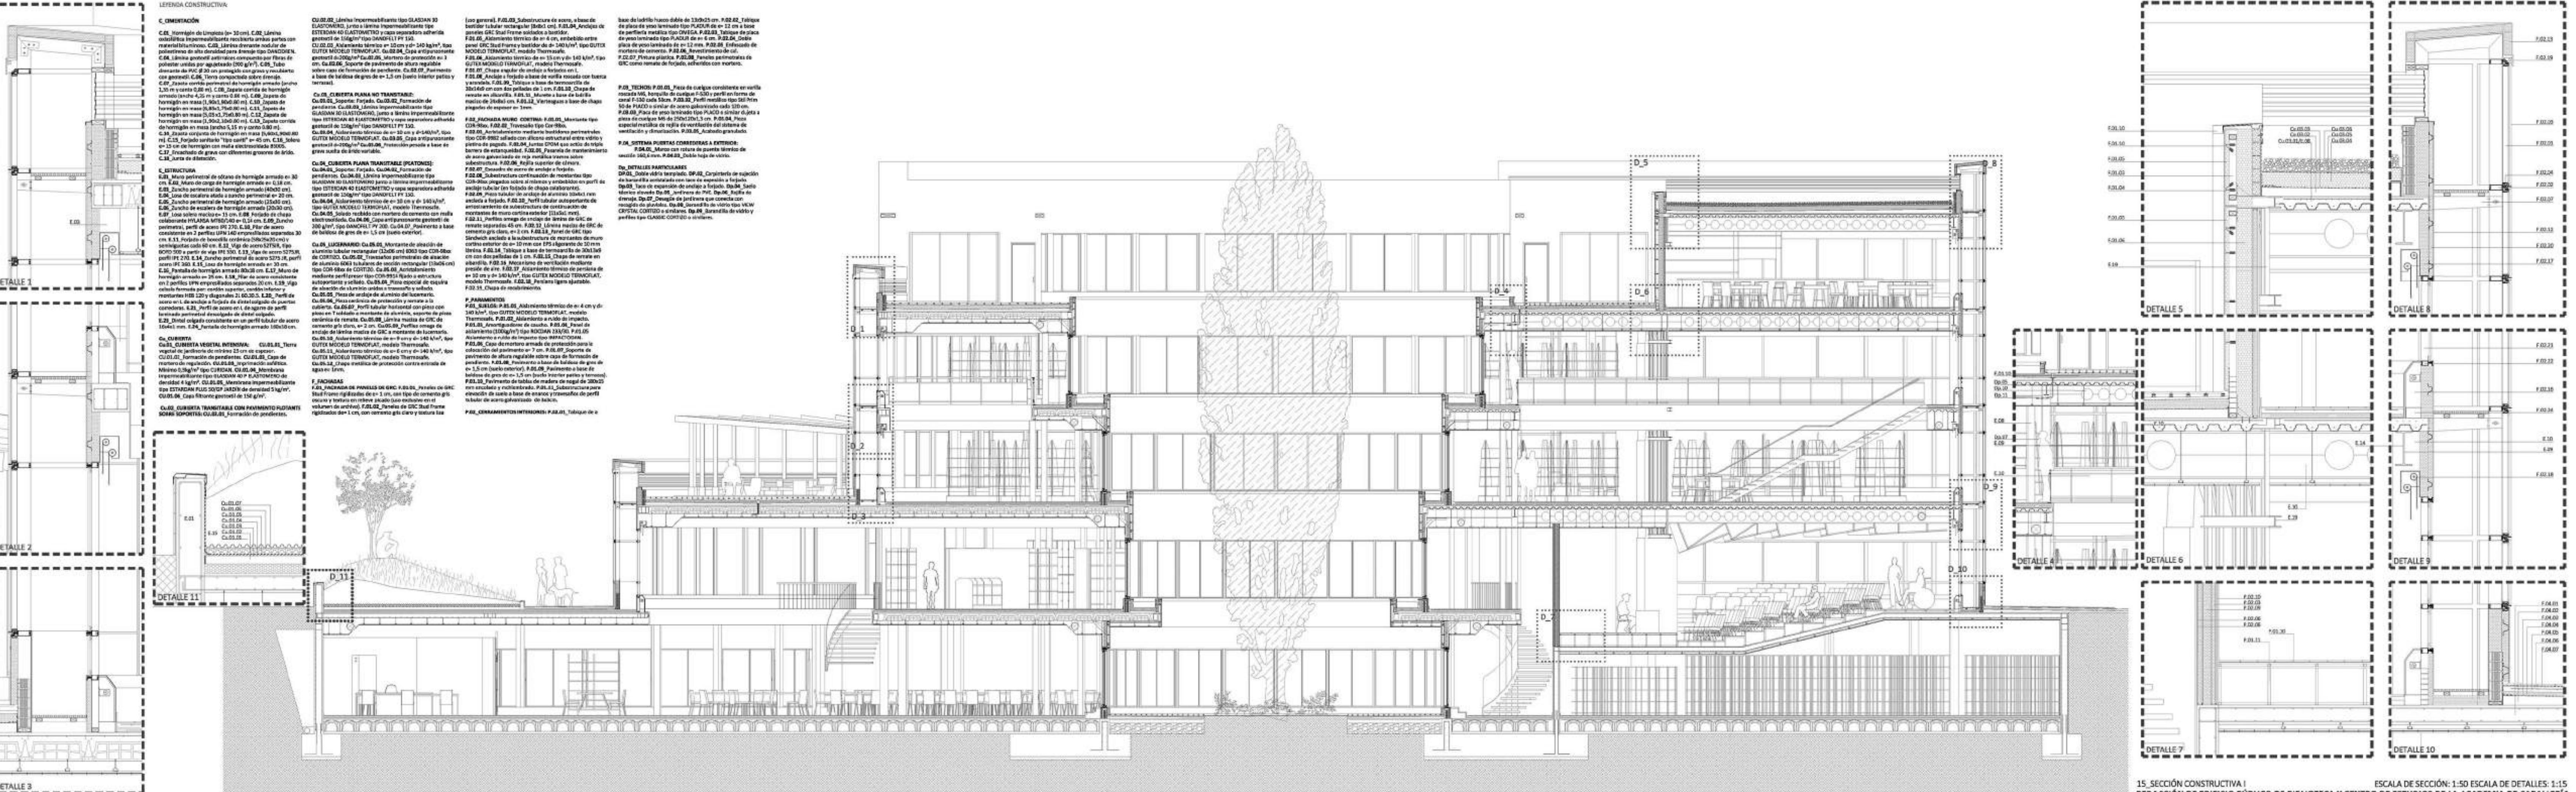


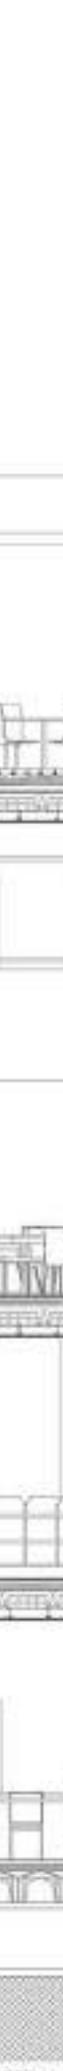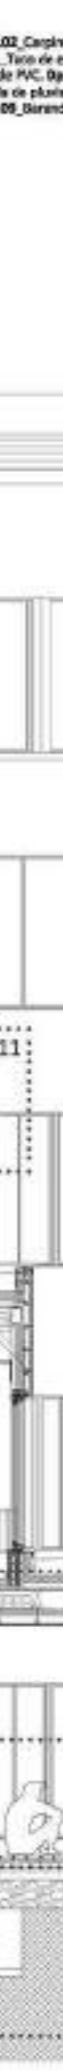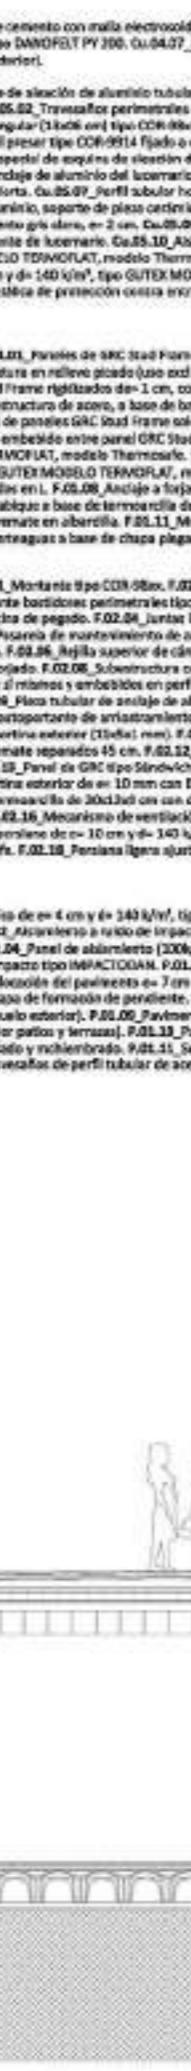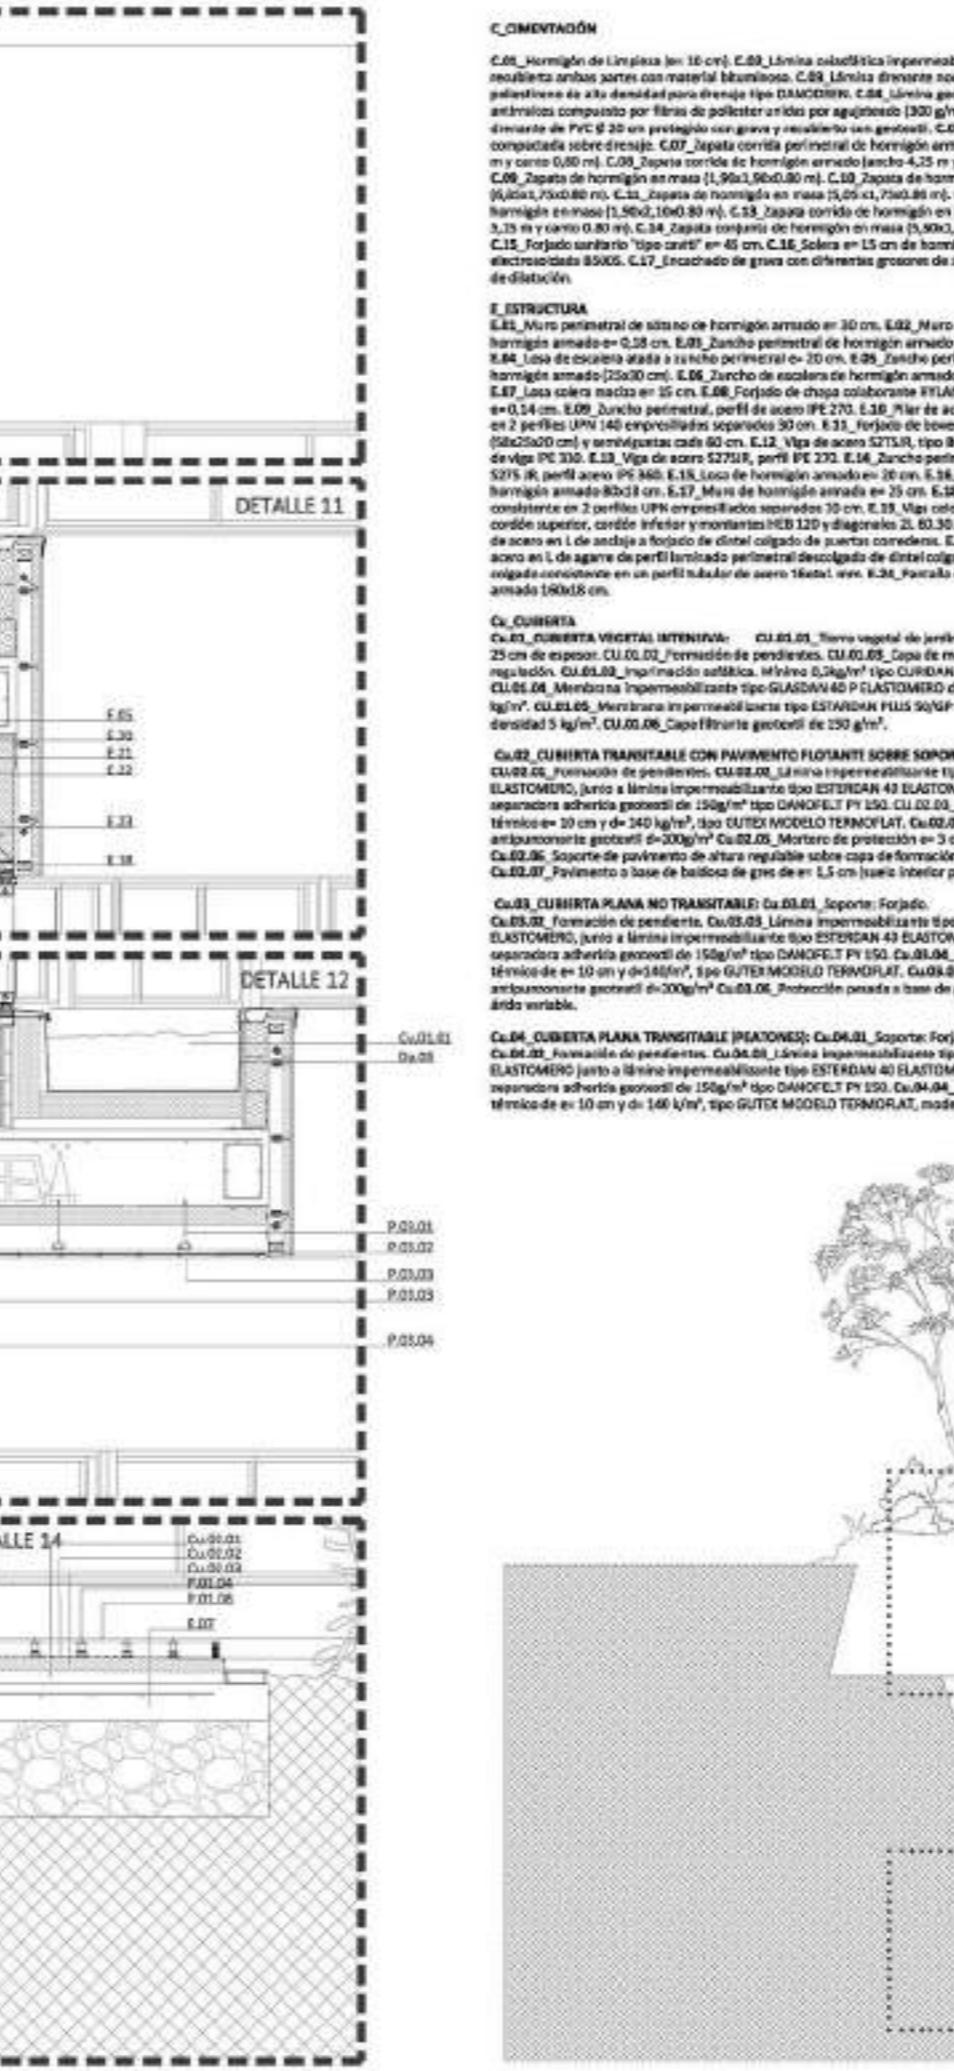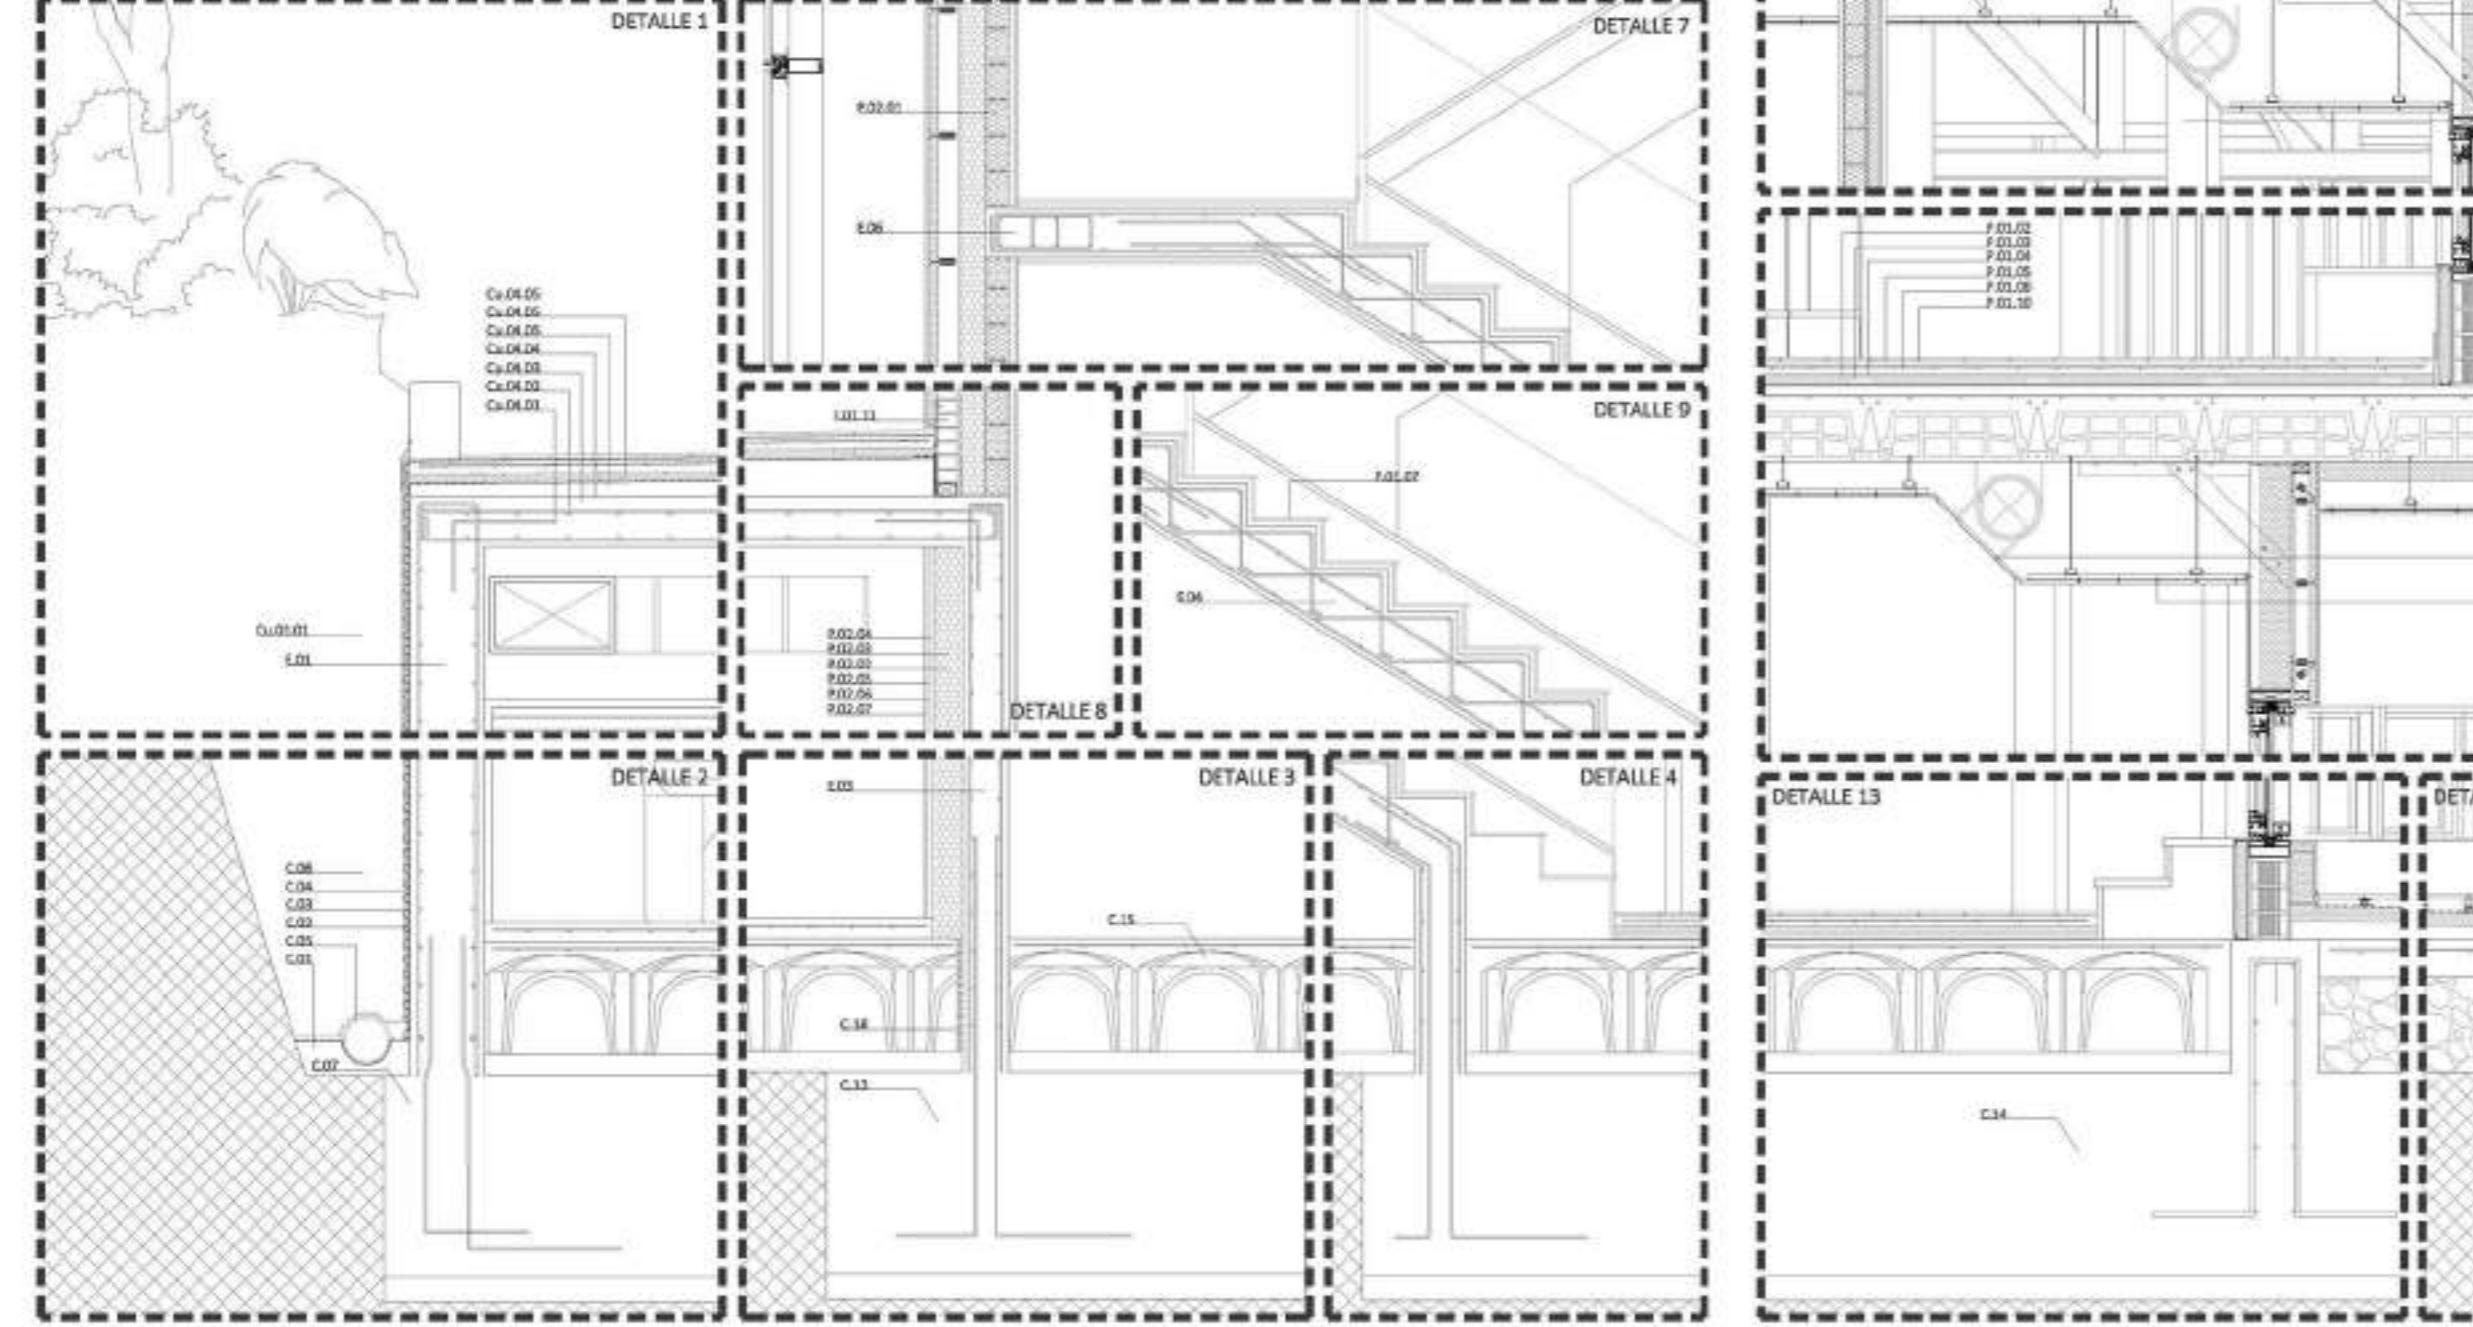

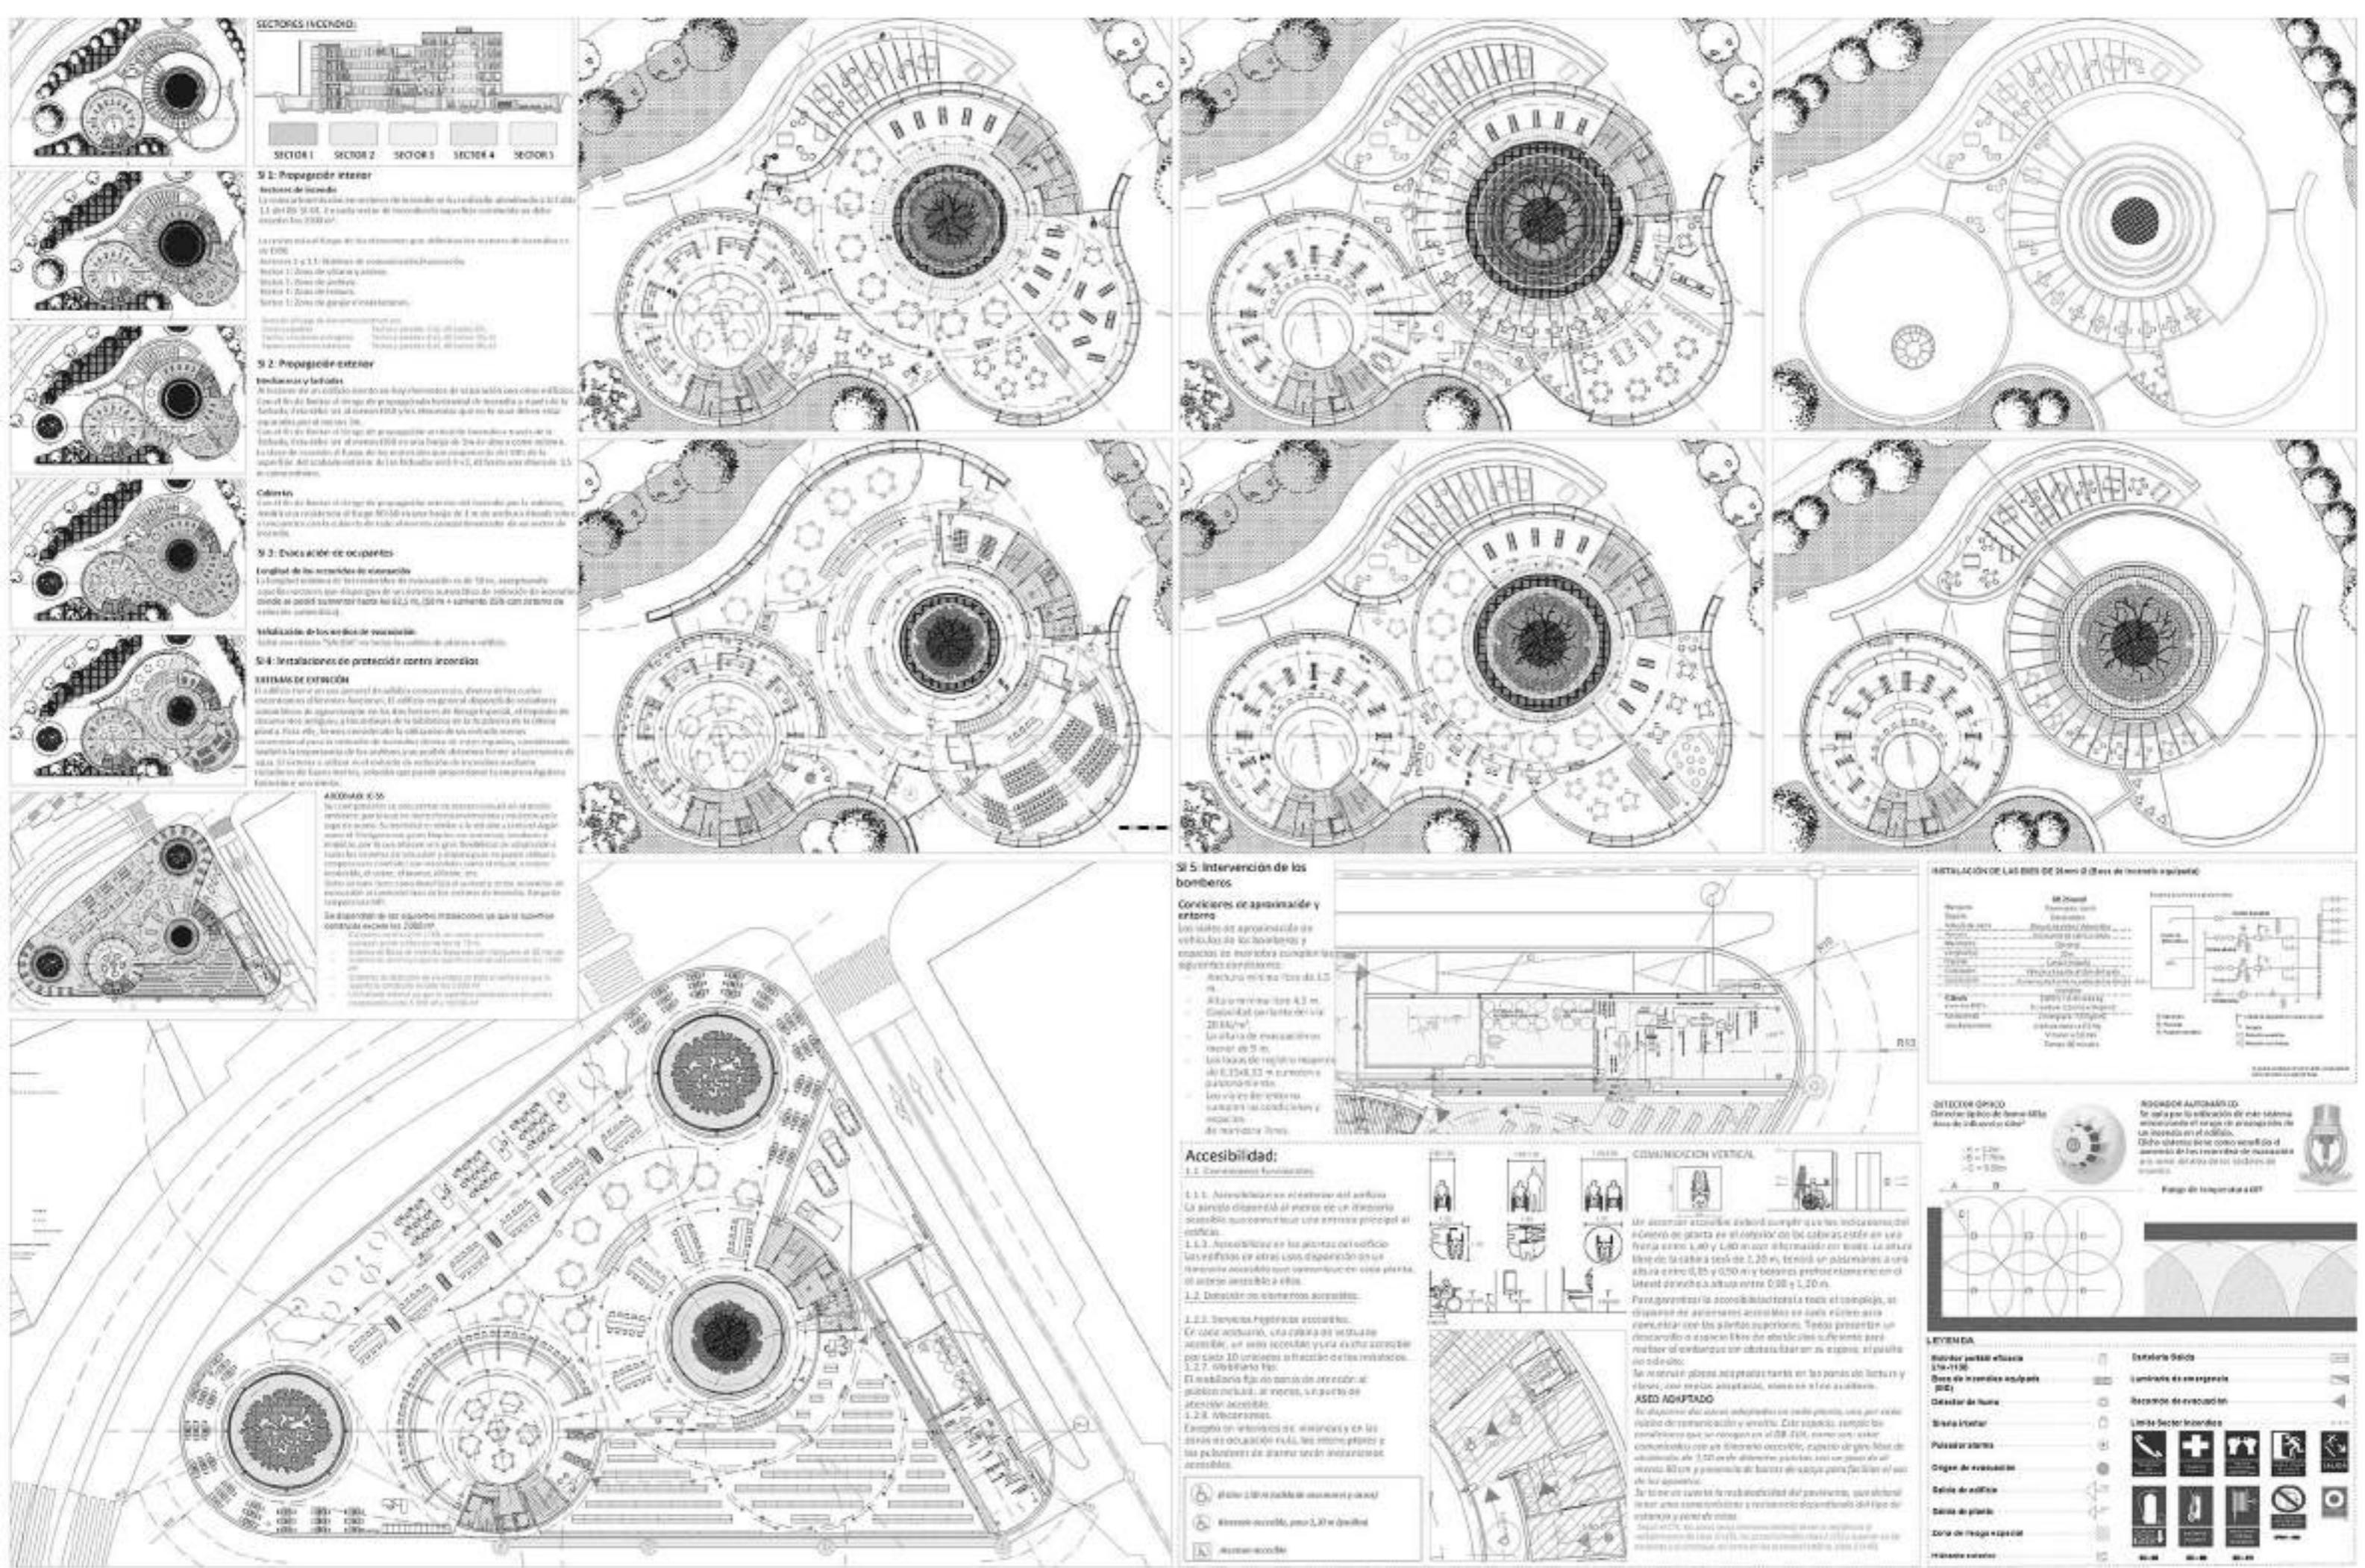

20_INSTALACIONES DE SEGURIDAD EN CASO DE INCENDIO Y ACCESIBILIDAD.

REDACCIÓN DE EDIFICIO PÚBLICO DE BIBLIOTECA Y CENTRO DE ESTUDIOS DE LA ACADEMIA DE CABALLERÍA
PFM_PROYECTO FIN DE MÁSTER | Escuela Técnica Superior de Arquitectura de Valladolid, España | Septiembre 2021
tutores_IGLÉSIAS VELASCO, Ángel y LLORENTE ALVAREZ, Lorenzo | alumno_RABAZA ZARZUELO, Lamberto Pablo

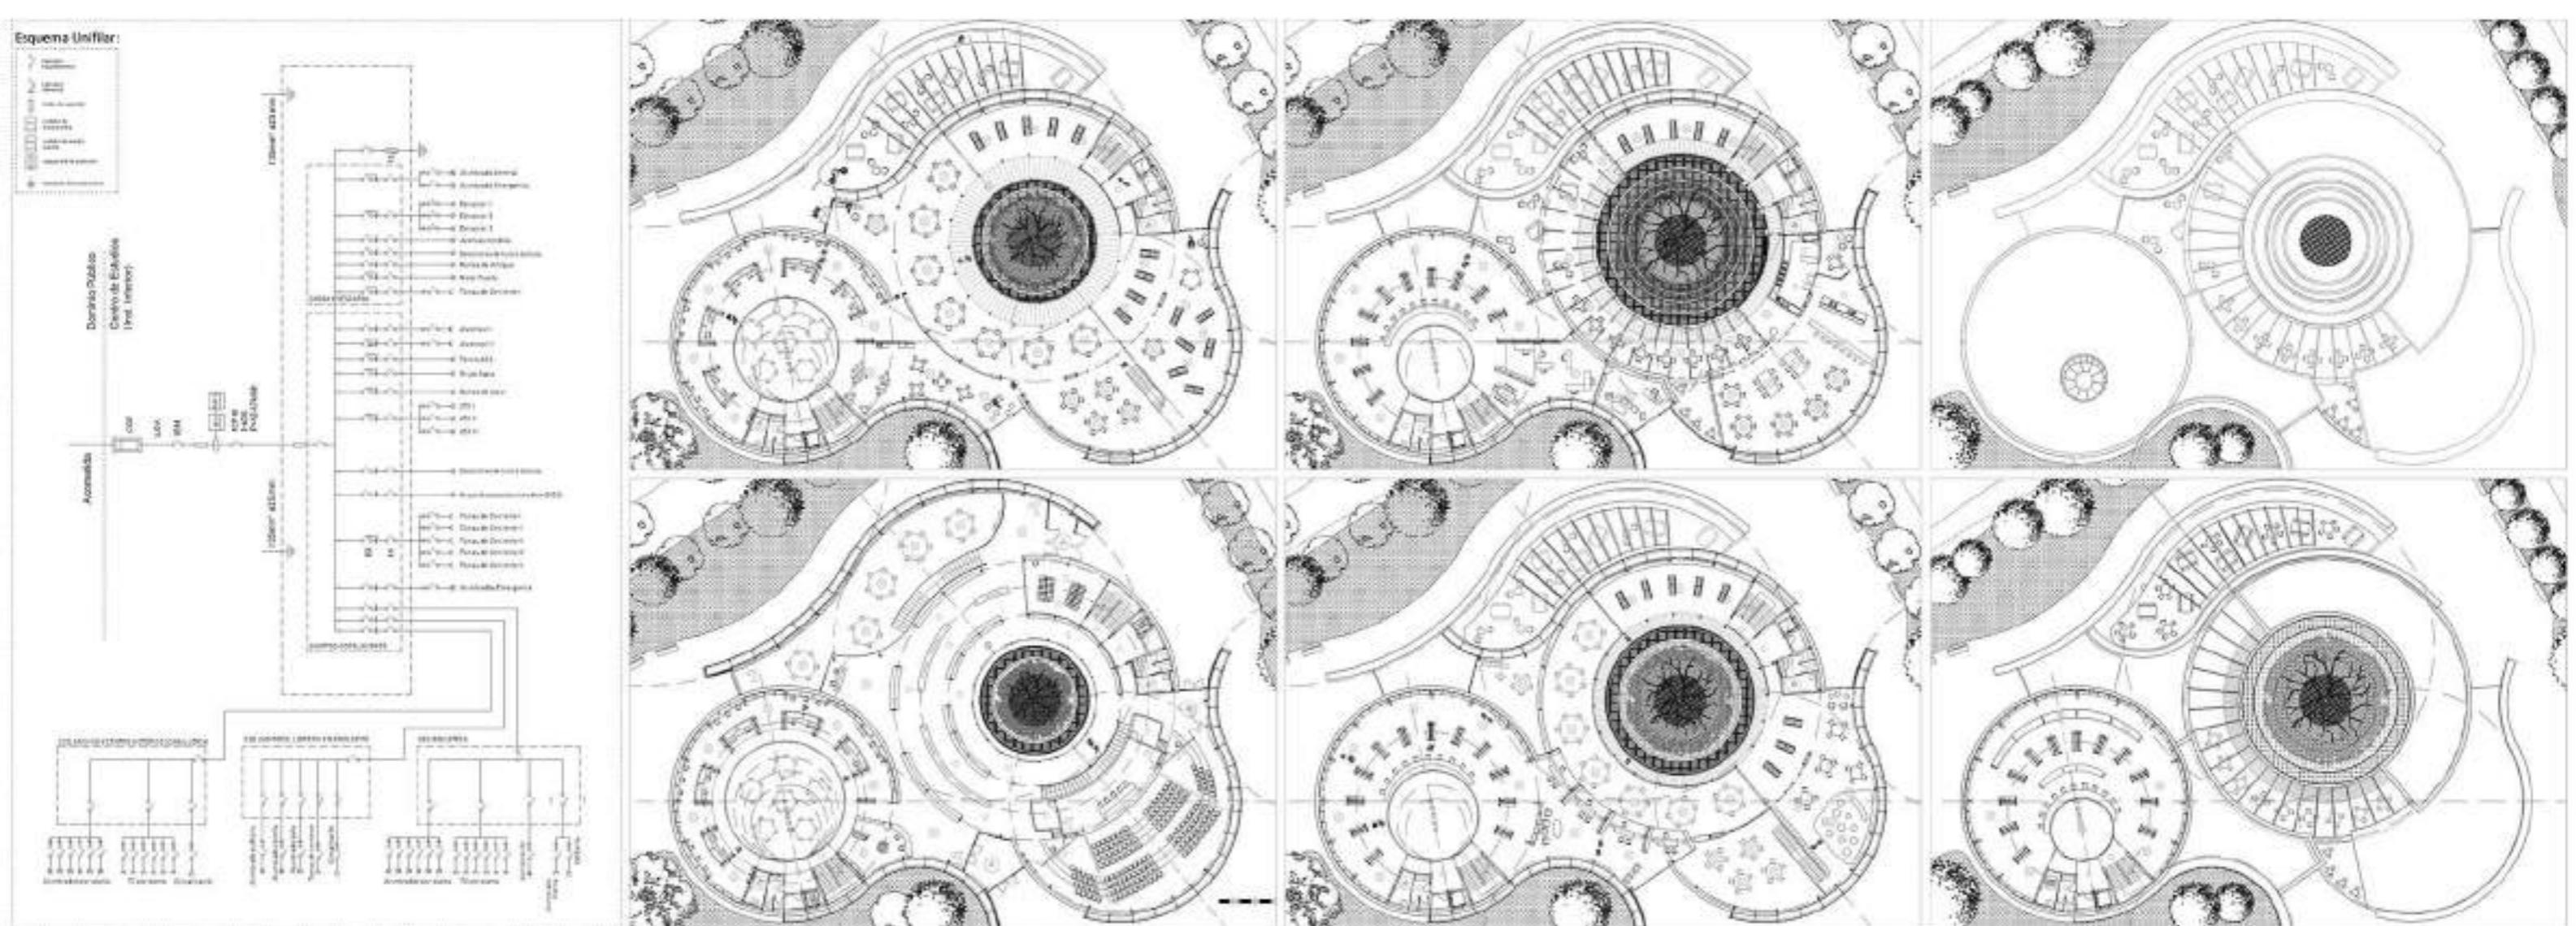

Electricidad: La instalación eléctrica, de alumbrado y de telecomunicaciones ha sido renovada a partir de las necesidades de cada espacio y programa en los siguientes momentos:

El aluminio atendió tanto al número y distribución de las huellas en espacios de diferente tamaño y altura, como al diseño de su redada.

La instalación se dirige a partir de la Caja General de Pensiones ubicada en la plazuela 5c. Se dispone de un grupo consultor que regula el funcionamiento en cada momento. Los CGP alegan que los generales mecanismos de protección o fidelidad del alto poder de justicia, adonde del constitucional, se mieden. Será auto extinguida y

decretó.
De la misma, parte la lista separada que enumera el CBM y Protección. Dicho cuadro consta con un Interruptor General, un Interruptor Diáfragma, un PA (Pulsador Interruptor Automático) por cada derivación individual con su nombre y características.

Antes de OSP se colocó el interruptor de Control de Potencia, con serán del tipo magnético-térmico de corto circuito. Del Cuadro General de Protección salen las derivaciones individuales, que serán de menor amperaje e sin conexión bajo este se protegerá. Finalmente PVC en todo su recorrido. Se establecerán 7 cuadros Secundarios de Distribución, atendiendo a las distintas espacios en el edificio.

- Salas de instalaciones.
- Múltiples verticales archivados.
- Múltiples verticales lectura.
- Sólo en acceso.
- Solo lectura.
- Archivo general.
- Cafetería y terraza.



Telecomunicaciones

El edificio cuenta con una instalación completa de telecomunicaciones, en una de las salas destinadas a las instalaciones, donde se sitúa el RIT. Este controla toda la red y es desde donde se tiene un control general de todo el edificio, aluminado, climatización, seguridad.

• BII (punto inferior): es el local o habitáculo donde se instalarán los registros principales correspondientes a los distintos operadores de los servicios de telefonía disponible al público y de telecomunicaciones de banda ancha, y los posibles elementos necesarios para su administración.

RTS (nórdico superior): el local o Inabitáculo donde se instalarán los elementos necesarios para el suministro de los servicios de RTV y, en su caso, elementos servicios de acceso Inabitáculo (SAI). Ex él se alzarán los elementos necesarios para alediar las señales procedentes de los



www.scholarone.com

La cavidad principal del espacio genérico se sitúa entre las piezas circulares, dotada interior de una gran iluminación.

El módulo de archivo mantiene este sistema en donde la vuelta y generación un gran patio interior que comunica todo las plantas con un kiosco en la parte superior.

El alumbrado afecta tanto al número y distribución de las luminarias en espacios de diferente tamaño y altura, como al diseño interior.

21INSTALACIONES DE ELECTRICIDAD, ILUMINACIÓN Y TELECOMUNICACIONES,
REDACCIÓN DE EDIFICIO PÚBLICO DE BIBLIOTECA Y CENTRO DE ESTUDIOS DE LA ACADEMIA DE CABALLERÍA
PFM - PROYECTO FIN DE MÁSTER | Escuela Técnica Superior de Arquitectura de Valladolid, España | Septiembre 2021
Autores IGLESIAS VELASCO, Ángel y LLORENTE ALVAREZ, Lorenzo | alumno RABAZA ZARZUELO, Lamberto Pablo